

# 河口湖総合公園ちびっ子広場公衆トイレ改築工事

図面番号	図面名称	図面番号	図面名称
A-01	表紙・図面リスト	A-10	展開図〔1〕
A-02	特記仕様書1	A-11	展開図〔2〕
A-03	特記仕様書2	A-12	電気・給排水図
A-04	付近見取図	A-13	基礎伏図
A-05	全体配置図	A-14	仮設計画図
A-06	全体敷地面積算定表	E-01	構内電線路設備図
A-07	平面図・面積算定表	M-01	給排水設備図
A-08	立面図		
A-09	断面図		

富士河口湖町



⑥⑥ 型枠

7. 軽量コンクリート

8. 寒中コンクリート

9. 無筋コンクリート

10. 流動化コンクリート

⑦金工工事

⑧舗装工事

※ せき板の種類  
・合板  
・床型枠用鋼製デッキプレート  
・断熱材兼用型枠  
MCR工法用シート ※ 適用しない  
・ ひび割れ誘発目地の位置、形状、寸法 ※ 図示

種 別	適 用 箇 所	所要気乾単位容積質量（t／m3）

初期養生期間 コンクリート圧縮強度が5 N/mm2に達するまで行うこと。

コンクリートの種類	適 用 範 囲
※普通コンクリート	
・	

コンクリートのスランプ  

種 別	ベースコンクリート (cm)	流動化コンクリート (cm)
普通コンクリート	・ 1 0 ・ 1 2 ・ 1 5	・ 1 8 ・ 2 1

①あと施工アンカー

引抜き耐力の確認試験 ・ 行う ○ 行わない

1. 再生材

2. 盛土材料

3. フィルター層及び凍上抑制層用材料

4. 路床安定処理

5. 砂の粒度試験

6. 路床土の支持力比（CBR）試験

7. 路床の締めめ度の試験

8. 路盤材料

9. 路盤の締めめ度の試験

10. アスファルト舗装

11. コンクリート舗装

12. カラー舗装

※ 使用する ・ 使用しない

路床の盛土材料 ・ A種 ※B種 ・ C種 ・ D種

フィルター層 ※ 砂  
凍上抑制層 ※ 再生クラッシャーラン ・ 切込砂利又は切込碎石

路床安定処理添加材料  
※ 普通ポルトランドセメント ・ 高炉セメントB種  
・ フライアッシュセメントB種  
・ 生石灰（・特号 ・1号） ・ 消石灰（・特号 ・1号）

※ 行わない ・ 行う

※ 行わない ・ 行う（※ 乱した土 ・ 乱さない土）

・ 行わない ※ 行う（箇所：埋戻し及び盛土部）

※ 再生クラッシャーラン RC－4 0  
（透水性舗装の場合を除く）  
・ クラッシャーラン C－4 0  
・ クラッシャーランスラグ CS－4 0

※ 行う

加熱アスファルト混合物の種類  

表 層	※ 再生密粒度アスファルト混合物（1 3） ・ 密粒度アスファルト混合物（1 3） ・ 細粒度アスファルト混合物（1 3） ・	舗装の厚さは図示による
基 層	※ 再生粗粒度アスファルト混合物（2 0） ・ 粗粒度アスファルト混合物（2 0） ・	

舗装の平坦性は、通行の支障となる水たまりを生じない程度とする

アスファルト混合物等の抽出試験 ※行わない ・ 行う

早強ポルトランドセメント ・ 使用する ※ 使用しない  
溶接金網 ※ あり ・ なし

種 類	部 位	厚 さ (mm)
※ アスファルト混合物	・ 車道部 ・ 歩道部	図示による
・ 石油樹脂系混合物	・ 車道部 ・ 歩道部	
・ ニート工法	・ 車道部 ・ 歩道部	3 ～ 5
常温系 ・ 塗布工法	・ 車道部 ・ 歩道部	1 程度以下

着色骨材・自然石（ ）

①解体工法

②施工計画書 工事申請届等

3. 杭

4. 樹木等

⑤地下埋設物の埋設配管等

⑥解体後の整地

7. 建設発生土の処理

8. 有害物質含有調査

※ 解体工法は、低振動・低騒音型の機械器具等の選定を心がけ、防音シートや散水等により騒音・振動の減少、粉塵の防止に努めること。  
※ 解体方法及び手順は、「分別解体等に係る施工方法に関する基準（建設リサイクル法規則第2条）」による。  
○工程表・施工計画書・仮設計図書等は、工事契約後速やかに監督職員に提出し、承諾を得ること。  
○工事着工前に施工者により、届出を関係省庁に行うこと。  
杭の解体  
・ 行う（※杭頭から mまで ・全長 ）  
杭の解体工法  
・ 引き抜き工法（・ 振動 ・ ケーシング ・ ）  
・ 粉碎による解体  
樹木の伐採伐根 ・ 行う（図示による）  
樹木の移植 ・ 行う（図示による）  
地下埋設物及び埋設配管の解体（解体工事に支障のある配管・配線の切離し）  
○ 行う  
解体後の埋戻し及び盛り土  
○ 行う  
埋戻し及び盛土の材料  
・ A 種 ※ B 種 ・ C 種 ・ D 種  
・ 構造物撤去等により自現場で発生するコンクリート塊を現場内で破砕したもの（粒径4 0 mm以下）を使用する。  
埋戻し範囲 ・ 図示による  
○ 砕石 GL 0～40 t=50  
整地の高さ ・ 現状GL  
・ 図示による

構内指示の場所に敷きならす。  
・ 構内指示の場所にたい積する。  
・ 構外指示の場所に搬出する。  
（km）  
受入れ施設名・所在地  
・ 土壌汚染対策法に基づく特定有害物質の含有を調査する。  
調査範囲及び項目 ※図示

1. 再資源化等

2. 産業廃棄物広域認定制度の活用

3. 最終処分

建設廃棄物の種類	中間処理施設又は再資源化施設の名称等	所在地（k m）
・コンクリート		
・コンクリート及び鉄からなる建設資材		
・アスファルト、コンクリート		
・木材		
・金属類		
・小形二次電池		

[4. 4. 1]

建設廃棄物の種類	再資源化の有無	再資源化施設の名称等	所在地（k m）
・蛍光ランプ	・する		
・HIDランプ	・しない		
・硬質ポリ塩化ビニル管・継手	・する		
・ガラス	・しない		

現場利用する再資源化された建設廃棄物 [4. 4. 1]

種 類	利用する場所(箇所)等

※ 鉄筋コンクリートを現地で破砕し、再生材クラッシャーラン（0～40）として利用する場合は、標準仕様書(表22.3.3)の再生材クラッシャーランによることとし、すりへり減量を50％以下にすること。

種 類	所在地等（k m）

・（安定型）  

種 類	受入施設名称等	所在地 (Km)	備考

・（管理型）（遮断型）  

種 類	受入施設名称等	所在地 (Km)	備考

1 ～ 3 の処理、処分は設計積算上の条件明示であり、処理施設を指定するものではない。なお、上記によらない場合は、監督職員と協議すること。  
また、処理、処分に先立ち処分場等の受入の可否を確認すること

4. 処分に注意を要する建設廃棄物

11. 特別管理産業廃棄物の処理

4. 特殊な建設副産物の回収及び処分

種 類	処理施設名称等	所在地 (Km)	備考
・CCA処理木材			
・ヒ素又はカドミウム含有石膏ボード			
・			

<対象となる石膏ボード>  
小名浜吉野石膏（株） いわき工場 昭和48年10月～平成9年4月の間に製造されたもの  
日東石膏ボード（株） 八戸工場 平成4年10月～平成9年4月の間に製造されたもの

材 料 名	仕様等（型式、厚さ、数量）	調査の範囲
		※ 図示 ・ 工事対象範囲

※ 種類別に具体的な処理計画を定め施工計画書に記載する。

特別管理産業廃棄物の種類	処分場の名称	所在地等（k m）
・ 廃石綿		

PCB（ポリ塩化ビフェニール）含有機器 ・ 有（数量は図示）  
・ 無  
PCB含有シーリング材 ・ 有（施工範囲は図示）  
・ 無  
PCBを含有する機器等については、飛散、流出がないように適切な容器に納めて適切な場所に保管し、工事完了後、監督職員を通じて保管事業者に引き渡す。

回収又は処分を行う副産物の種類	対象機器名称	回収業者又は処分場の名称等	保管場所・処分場の所在地等
・ フロン			
・ ハロン			
・ イオン化式感知器			
・ 六フッ化硫黄 (SF6) ガス			

①石綿含有建材の除去工事

アスベスト含有建材の除去

施工調査  
※石綿含有建材の事前調査  
工事着手に先立ち、目視及び貸与する設計図書等によって石綿を含有している吹き付け材、成形板、建築材料等の使用の有無について調査する。  
調査範囲 ①建物全体 ・ 図示  
貸与資料（ ②事前調査報告書 ）  
・ 分析による石綿含有建材の調査  
分析対象  
アクチノライト、アモサイト、アンソフィライト、クリソライト、クロシドライト、トレモライト  
分析方法  

材 料 名	定性分析方法		定量分析方法	
	JIS A 1481 または JIS A 1481-2	JIS A 1481-3または JIS A 1481-4		
・	・ 箇所	・ 箇所	・ 計 点	
・	・ 箇所	・ 箇所	・ 計 点	
・	・ 箇所	・ 箇所	・ 計 点	

  
サンプル数 1箇所あたり3サンプル  
採取箇所 ・ 図示  
・ 石綿粉じん濃度測定  
測定点 測定時期、場所及び測定箇所数  

適用	測定名称	測定時期	測定場所	測定箇所数	
・ 測定 1	処理作業前		処理作業室内	・ 計 点	
・ 測定 2			調査対象室外部の付近	・ 計 点	
・ 測定 3			処理作業室内	・ 計 点	
・ 測定 4	処理作業中		セキュリティゾーン入口	・ 計 点	
・ 測定 5			集じん・排気装置の排出口（処理作業室外の場合）	出口吹出し風速 1m/sec以下の位置	
・ 測定 6			処理作業室外 ・ 施工区画周辺 ・ 敷地境界	・ 計 点	
・ 測定 7	処理作業後（シート養生中）	処理作業室内		・ 計 点	
・ 測定 8	処理作業後シート撤去後1週間以降				・ 計 点
・ 測定 9	調査対象室外部の付近				・ 計 点

  
測定方法  
・自動測定器による測定  

測定名称	測定方法
・ 測定 4	粉じん相対濃度計（デジタル粉じん計）、パーティクルカウンター、繊維状粒子自動測定器（リアルタイムファイバーモニター）等の粉じんを迅速に測定できる機器を用いた測定
・ 測定 5	

・ JIS K 3850-1Iに基づいた測定  

測定名称	メンブレンフィルタ直径 (mm)	試料の吸引流量 (L/min)	試料の吸引時間 (min)
・ 測定 4	25	5	30
・ 測定 5			
・ 測定	47	10	120
・ 測定			
・ 測定	47	10	240
・ 測定			

石綿含有建材の処理  
・石綿含有吹付け材の除去  
除去対象範囲 ・ 図示  
除去工法 ・  
除去した石綿含有吹付け材等の飛散防止措置  
※湿潤化 ・ 固形化  
除去した石綿含有吹付け材等の処分  
・ 埋立処分（管理型最終処分場）  
・ 中間処理（溶融施設又は無害化処理施設）  
・石綿含有保温材等の除去  
除去対象範囲 ・ 図示  
除去工法 ・ 破砕して除去 ・ 手ばらし  
除去した石綿含有保温剤等の飛散防止  
※湿潤化 ・ 固形化  
除去した石綿含有保温材等の処分  
・ 埋立処分（管理型最終処分場）  
・ 中間処理（溶融施設又は無害化処理施設）  
○石綿含有成形板の除去  
除去対象範囲 ・ 図示  
除去した石綿含有成形板の処分  
○石綿含有せっこうボード  
※埋立処分（管理型最終処分場）  
・石綿含有せっこうボードを除く石綿含有成形板  
・ 埋立処分（安定型最終処分場）  
・ 中間処理（溶融施設又は無害化処理施設）  
石綿含有建材除去後の仕上げ工事 ・ 図示

備 考


設計年月日

縮尺

工事名称  
河口湖総合公園ちびっ子広場公衆トイレ改築工事  
図面名称  
特 記 仕 様 書 2

図面番号  
A  
03



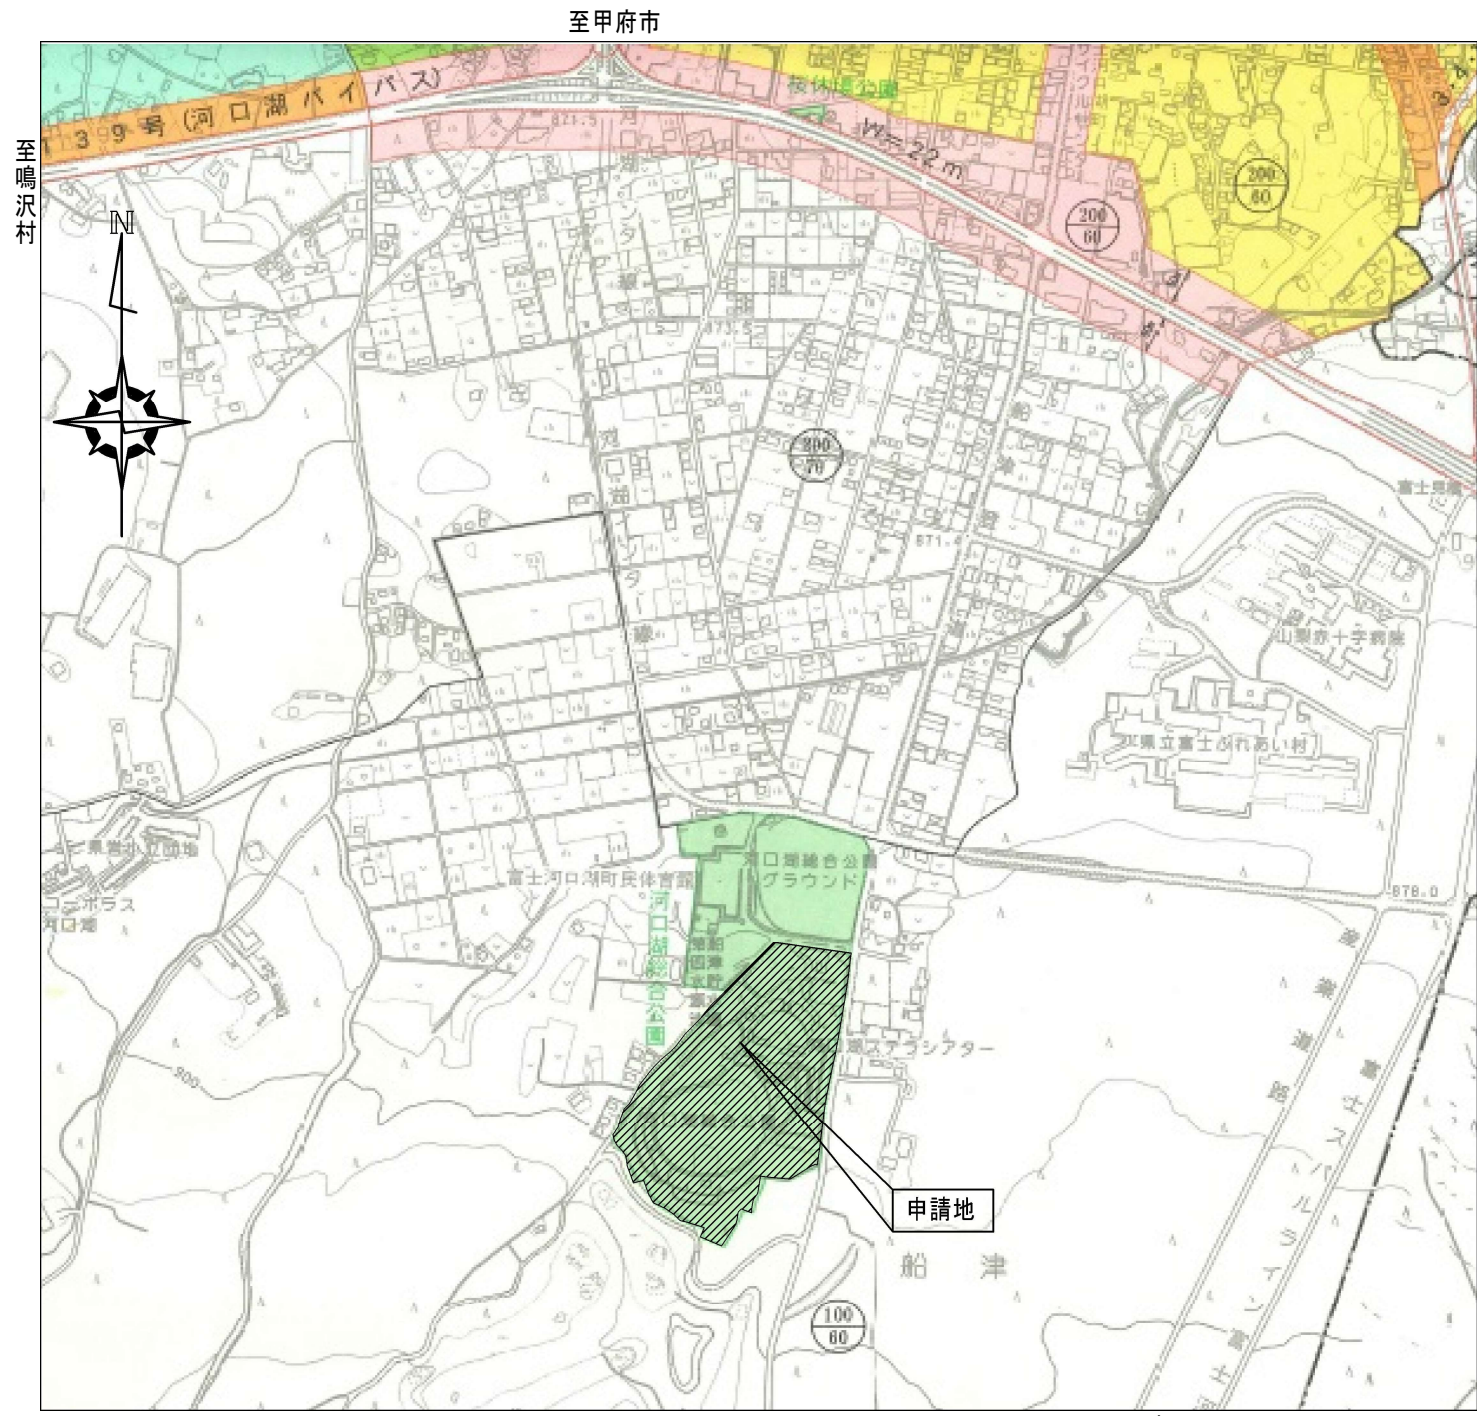

付 近 見 取 図  
S=1/10000


申請地：南都留郡富士河口湖町船津字下六本松（57筆）  
5558, 5557, 5560-1, 5560-2, 5561, 5562-2, 5564-1, 5564-2, 5564-3, 5564-4, 5564-5, 5564-6, 5565, 5570-1, 5570-2, 5570-3, 5570-4, 5570-5, 5571, 5572, 5573, 5574-1, 5574-2, 5575, 5576, 5577, 5578-1, 5578-2, 5578-3, 5579, 5580-1, 5580-2, 5581, 5582-1, 5582-2, 5583-1, 5583-2, 5584, 5585-1, 5586-1, 5586-2, 5587, 5588, 5593-1, 5593-2, 5593-3, 5597-1, 5598-1, 5599, 5603-1, 5603-2, 5603-3, 5604-1, 5604-3, 5605-1, 5605-2, 5606



付 近 見 取 図  
S=1/3500

備 考		設計年月日	工事名称	図面番号 A / 04
		縮尺 S=1/3000 S=1/25000	河口湖総合公園ちびっ子広場公衆トイレ改築工事	
			図面名称 付 近 見 取 図	




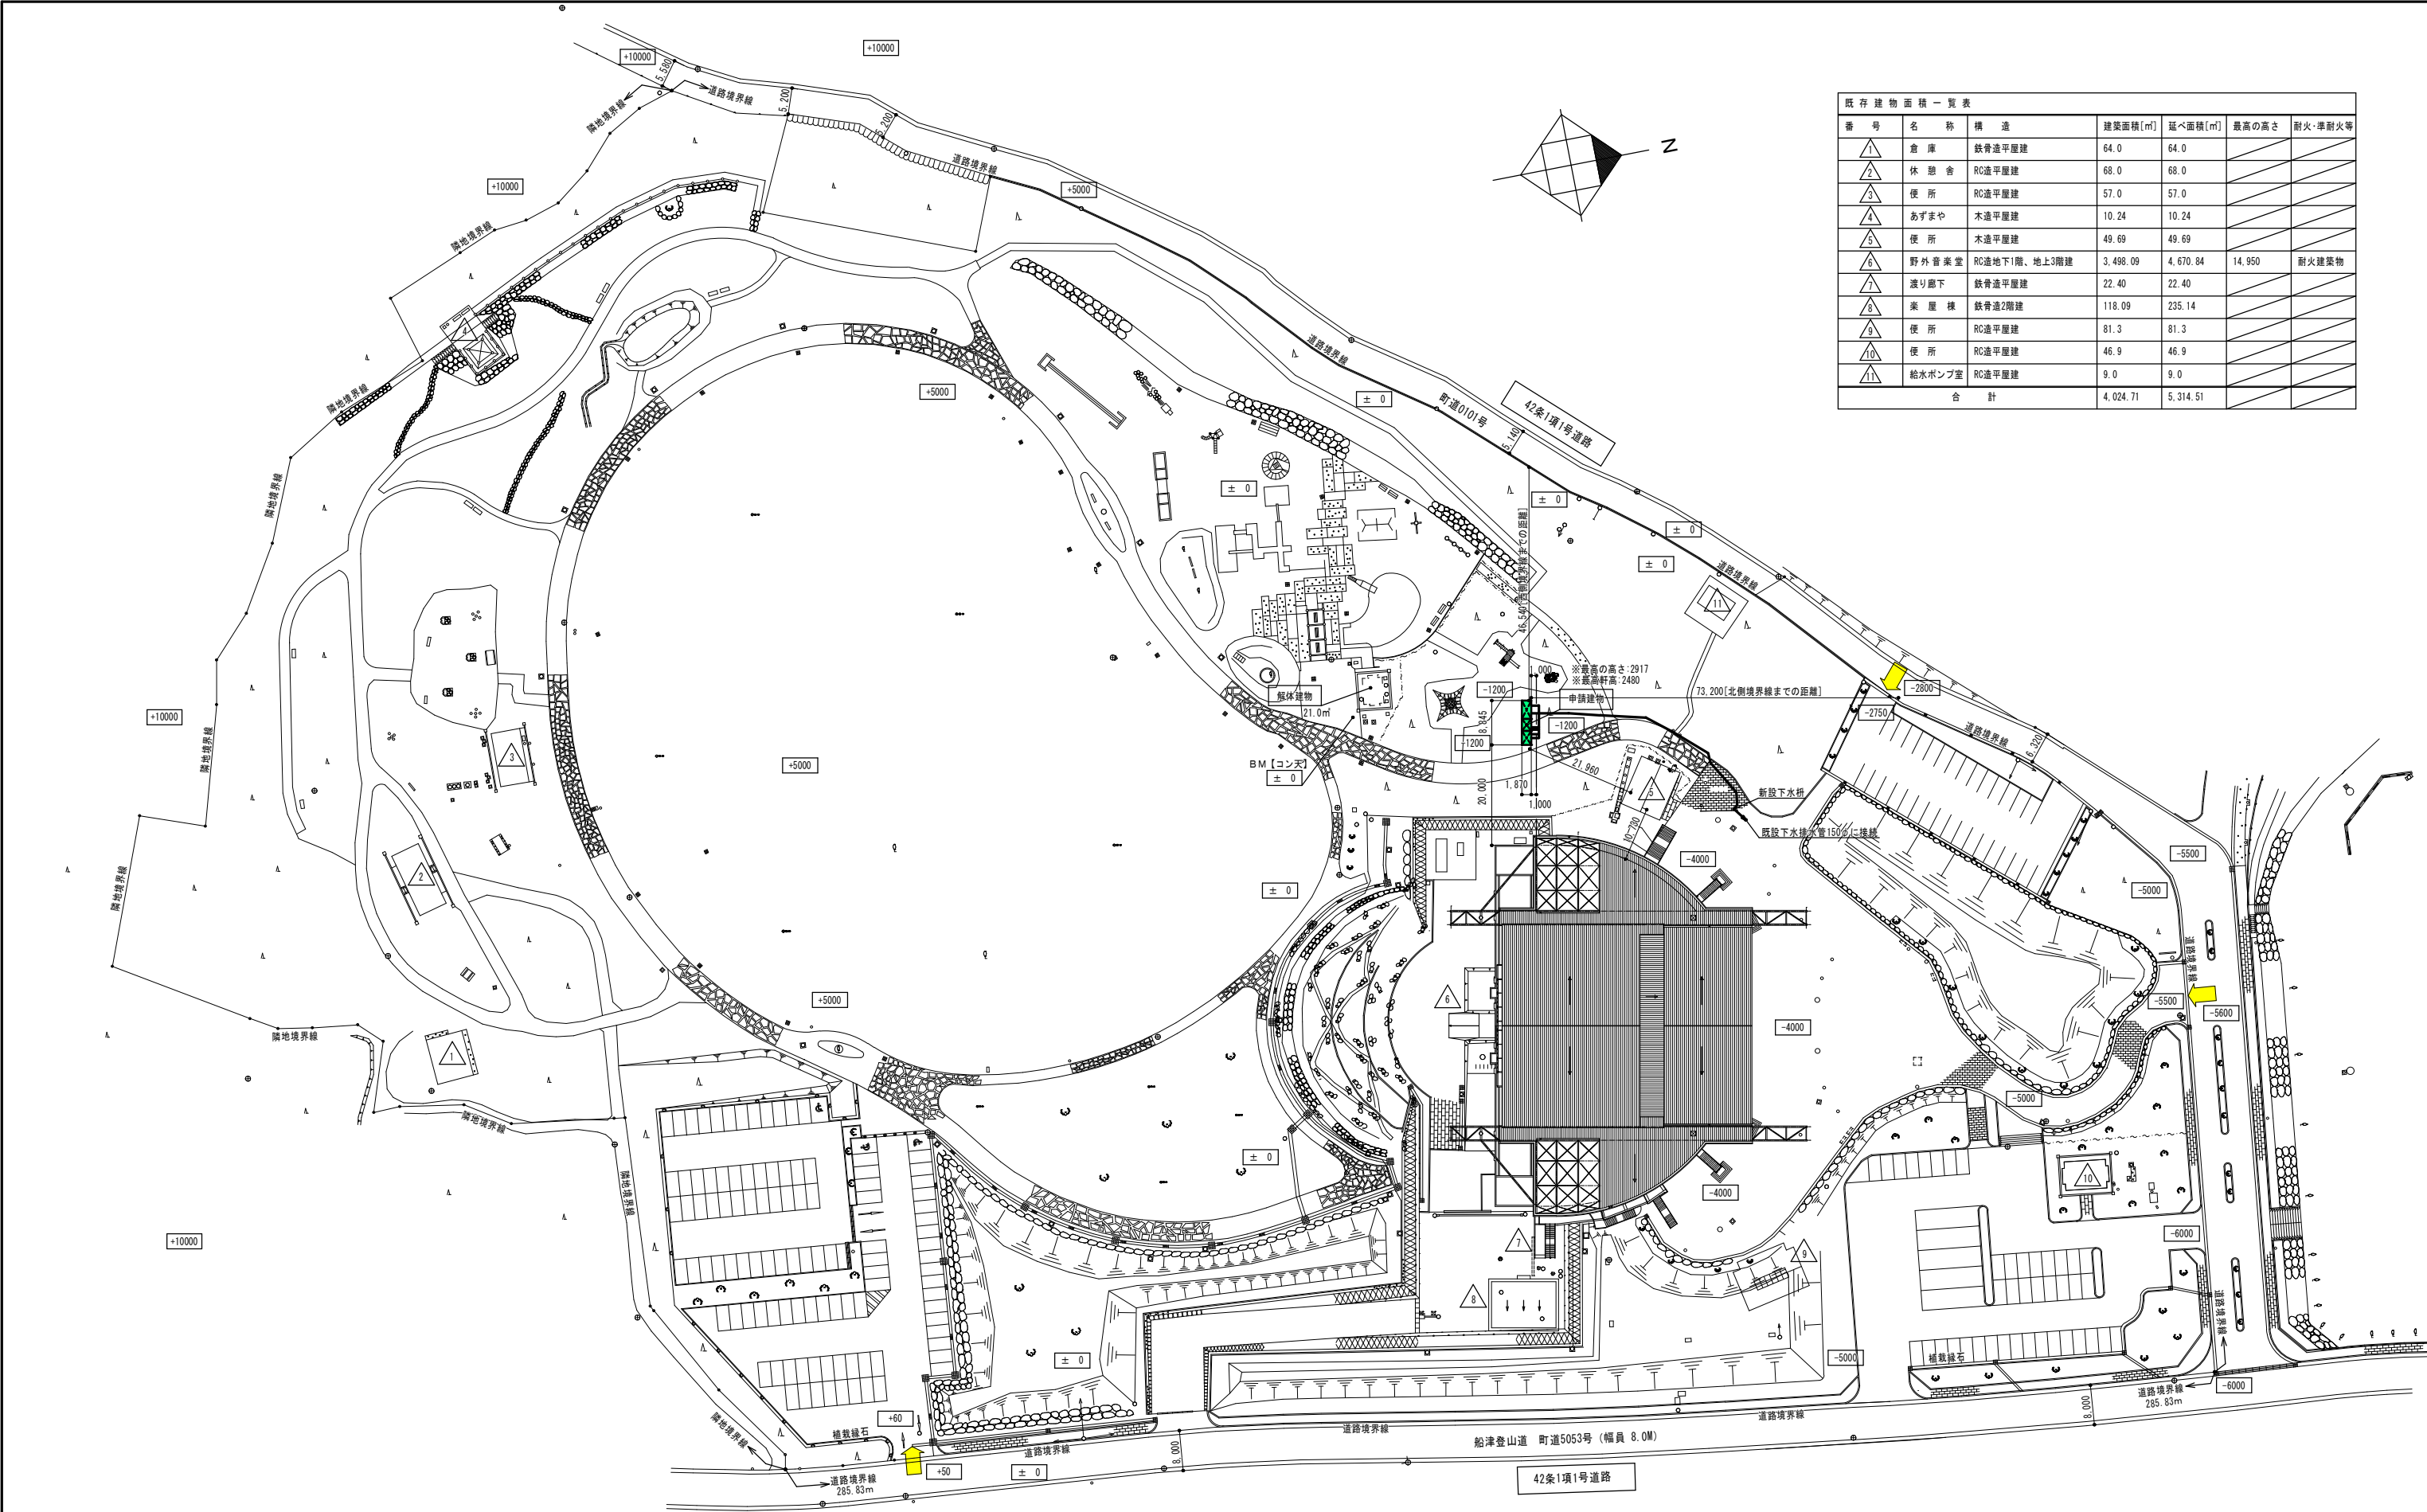


既存建物面積一覧表						
番 号	名 称	構 造	建築面積[m <sup>2</sup> ]	延べ面積[m <sup>2</sup> ]	最高の高さ	耐火・準耐火等
△1	倉 庫	鉄骨造平屋建	64.0	64.0		
△2	休 憩 舎	RC造平屋建	68.0	68.0		
△3	便 所	RC造平屋建	57.0	57.0		
△4	あずまや	木造平屋建	10.24	10.24		
△5	便 所	木造平屋建	49.69	49.69		
△6	野外音楽堂	RC造地下1階、地上3階建	3,498.09	4,670.84	14.950	耐火建築物
△7	渡り廊下	鉄骨造平屋建	22.40	22.40		
△8	楽 屋 棟	鉄骨造2階建	118.09	235.14		
△9	便 所	RC造平屋建	81.3	81.3		
△10	便 所	RC造平屋建	46.9	46.9		
△11	給水ポンプ室	RC造平屋建	9.0	9.0		
合 計			4,024.71	5,314.51		

全体配置図

※一法19条における敷地の衛生及び安全について安全性に支障なし  
※一水道法16条、適合  
※一排水設備の構造については、下水道法施行令（昭和34年政令第147号）第8条の基準によるものとする

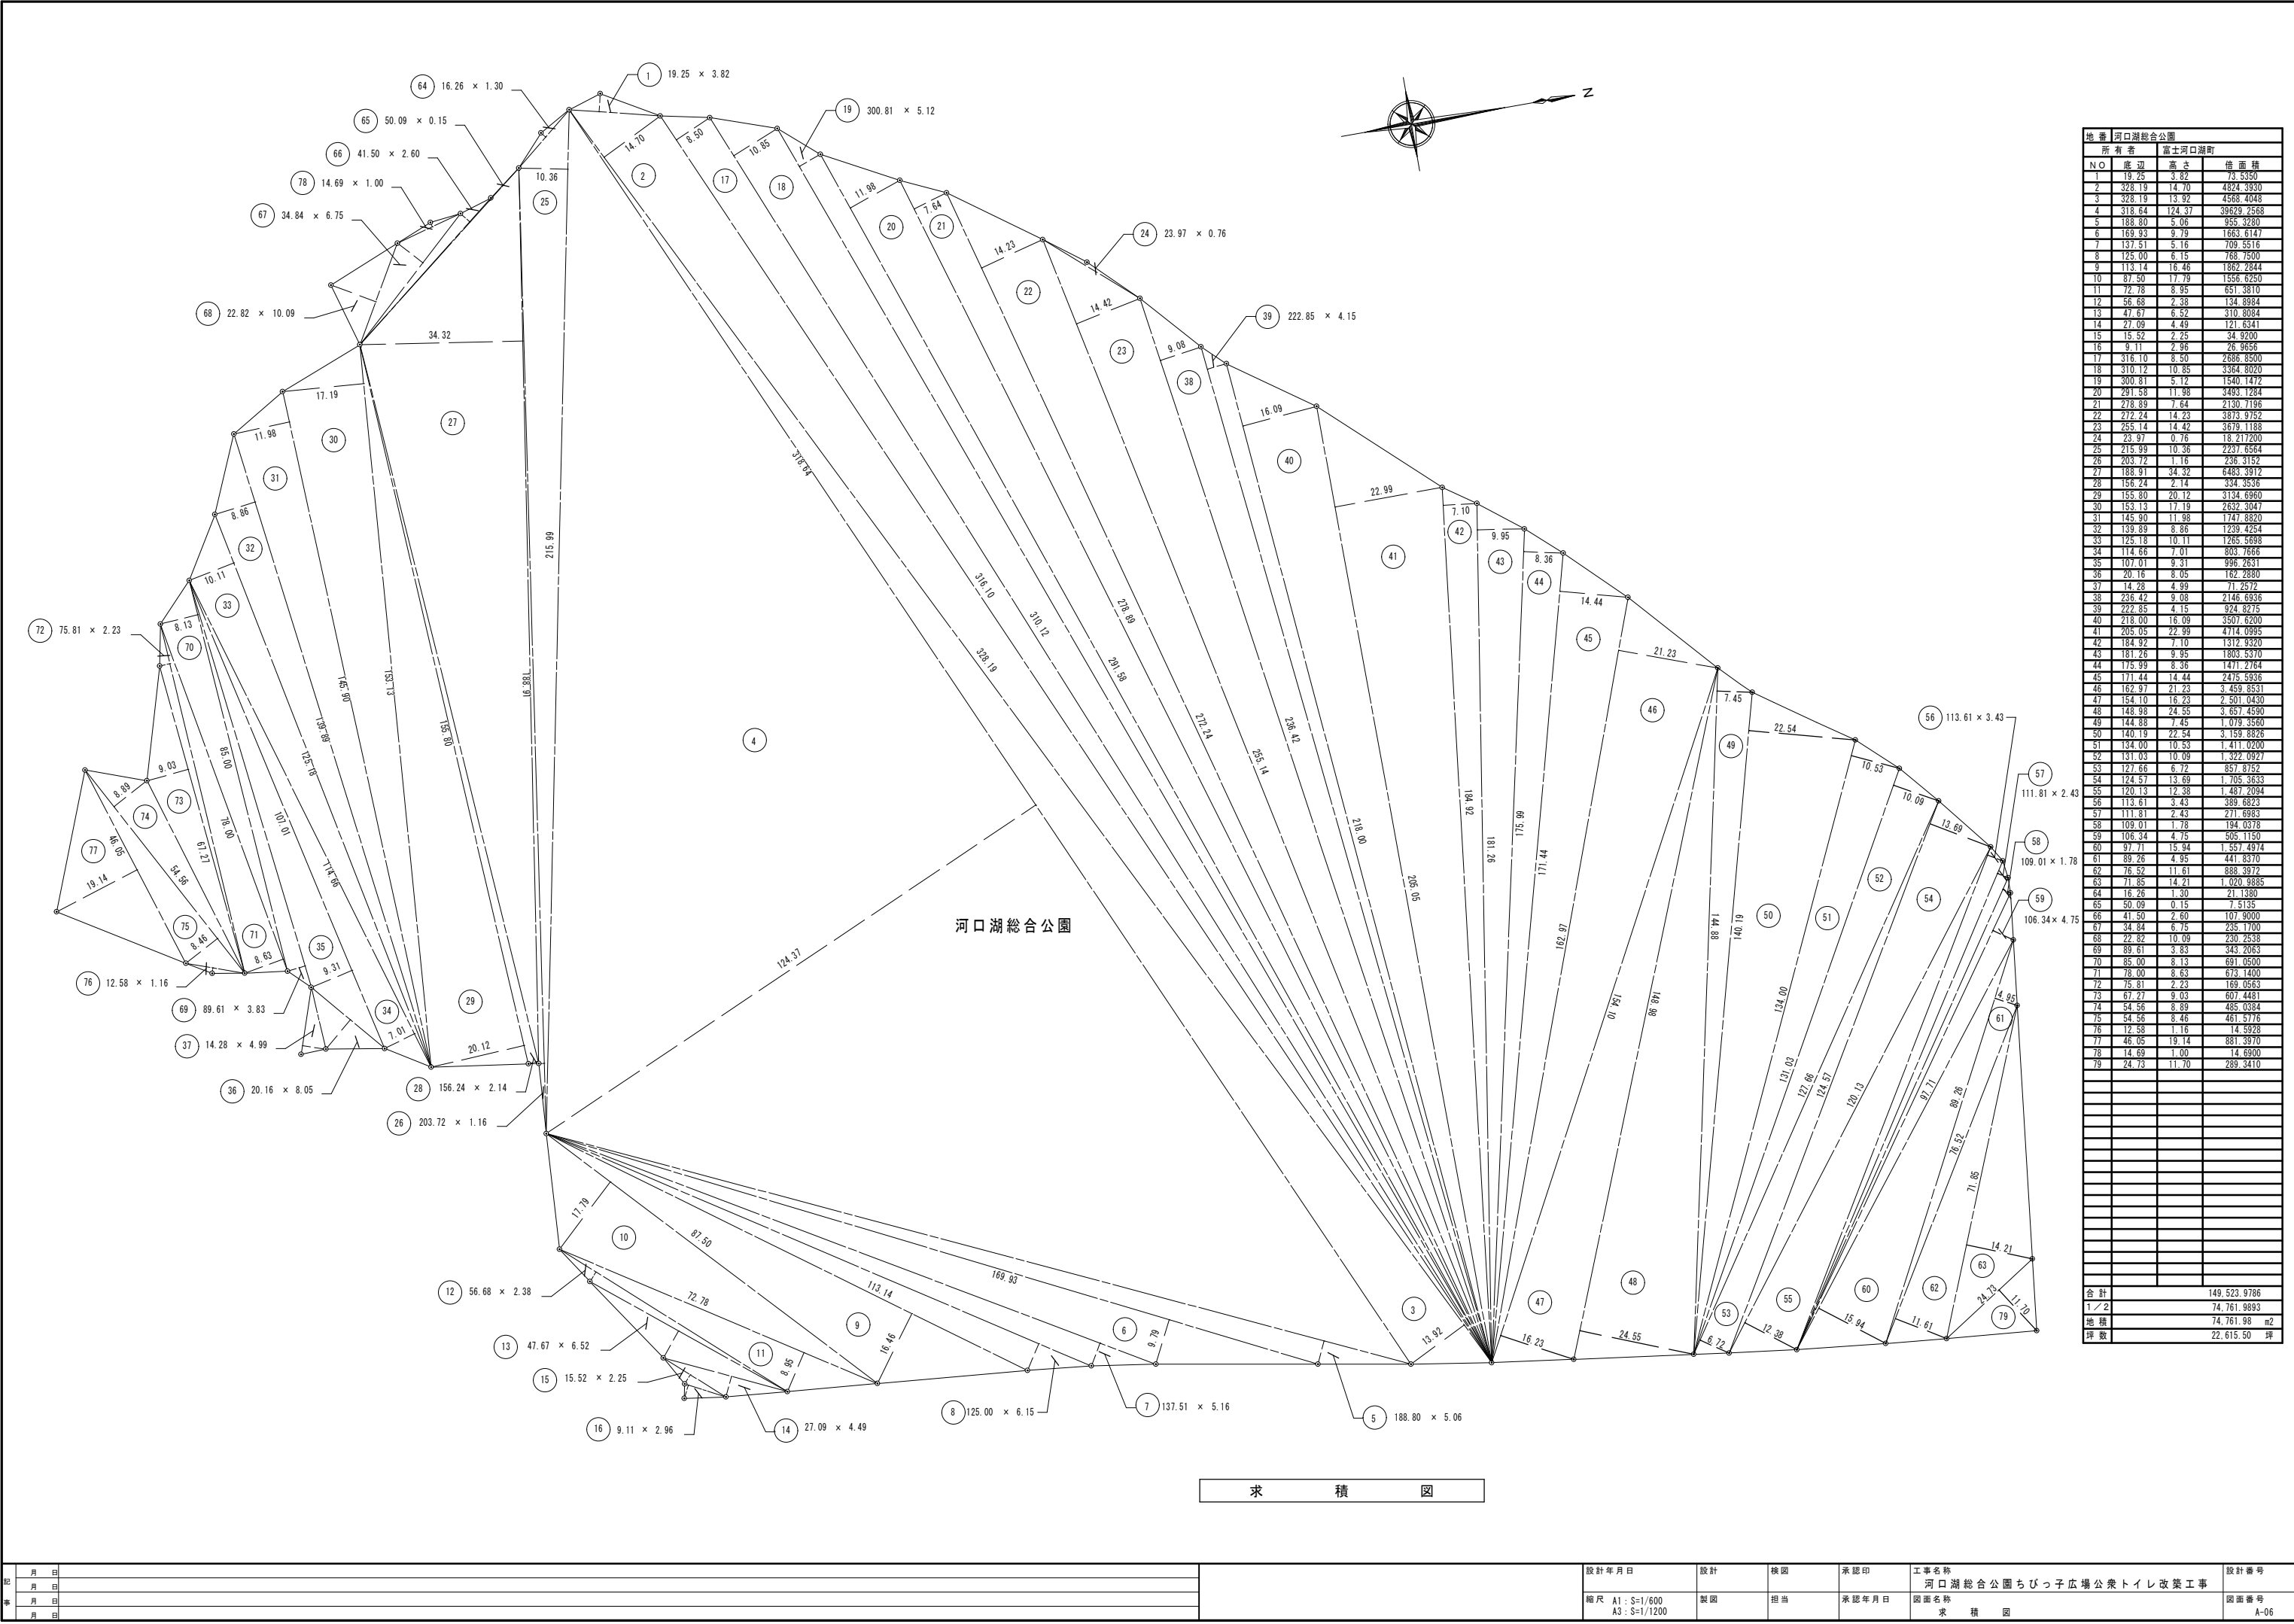

地 番 河口湖総合公園			
所 有 者		富士河口湖町	
N O	底 辺	高 さ	積 面 積
1	19.25	3.82	73.5350
2	328.19	14.70	4824.3930
3	328.19	13.92	4568.4048
4	313.64	124.37	39529.2589
5	188.80	5.06	955.3280
6	169.93	9.79	1663.6147
7	137.51	5.16	709.5516
8	125.00	6.15	768.7500
9	113.14	16.46	1862.2844
10	87.50	17.79	1556.6250
11	72.78	8.95	651.3810
12	56.68	2.38	134.8984
13	47.67	6.52	310.8084
14	27.09	4.49	121.8341
15	15.52	2.25	34.9200
16	9.11	2.96	26.9656
17	316.10	8.50	2686.8500
18	310.12	10.85	3364.8020
19	300.81	5.12	1540.1472
20	291.58	11.98	3493.1284
21	278.89	7.64	2130.7196
22	272.24	14.23	3873.9352
23	255.14	14.42	3679.1188
24	23.97	0.76	18.212200
25	215.99	10.36	2237.6564
26	203.72	1.16	236.3152
27	188.91	34.32	6483.3912
28	156.24	2.14	334.3536
29	155.80	20.12	3134.6960
30	153.13	17.19	2632.3047
31	145.90	11.98	1747.8820
32	139.89	8.85	1239.4254
33	125.18	10.11	1265.5688
34	114.66	7.01	803.7666
35	107.01	9.31	996.2631
36	20.16	8.05	162.2880
37	14.28	4.99	71.2572
38	236.42	9.08	2146.6936
39	222.85	4.15	924.8275
40	218.00	16.09	3507.6209
41	205.05	22.99	4714.0985
42	184.92	7.10	1312.9320
43	181.26	9.95	1803.5370
44	175.99	8.36	1471.2764
45	171.44	14.44	2475.5936
46	162.97	21.23	3,459.8531
47	154.10	16.23	2,501.0430
48	148.98	24.55	3,657.4590
49	144.88	7.45	1,079.3550
50	140.19	22.54	3,159.8826
51	134.00	10.53	1,411.0200
52	131.03	10.09	1,322.0927
53	127.66	6.72	857.8752
54	124.57	13.69	1,705.3633
55	120.13	12.38	1,487.2094
56	113.61	3.43	389.6823
57	111.81	2.43	271.6983
58	109.01	1.78	194.0378
59	106.34	4.75	505.1150
60	97.71	15.94	1,557.4974
61	89.26	4.95	441.8370
62	76.52	11.61	888.3972
63	71.85	14.21	1,020.9885
64	16.26	1.30	21.1380
65	50.09	0.15	7.5135
66	41.50	2.60	107.9000
67	34.84	6.75	235.1700
68	22.82	10.09	230.2538
69	89.61	3.83	343.2063
70	85.00	8.13	691.0500
71	78.00	8.63	673.1400
72	75.81	2.23	169.0563
73	67.27	9.03	607.4481
74	54.56	8.89	485.0384
75	54.56	8.46	461.5776
76	12.58	1.16	14.5928
77	46.05	19.14	881.3970
78	14.69	1.00	14.6900
79	24.73	11.70	289.3410
合 計			149,523.9786
1/2			74,761.9893
地 積			74,761.98 m2
坪 数			22,615.50 坪

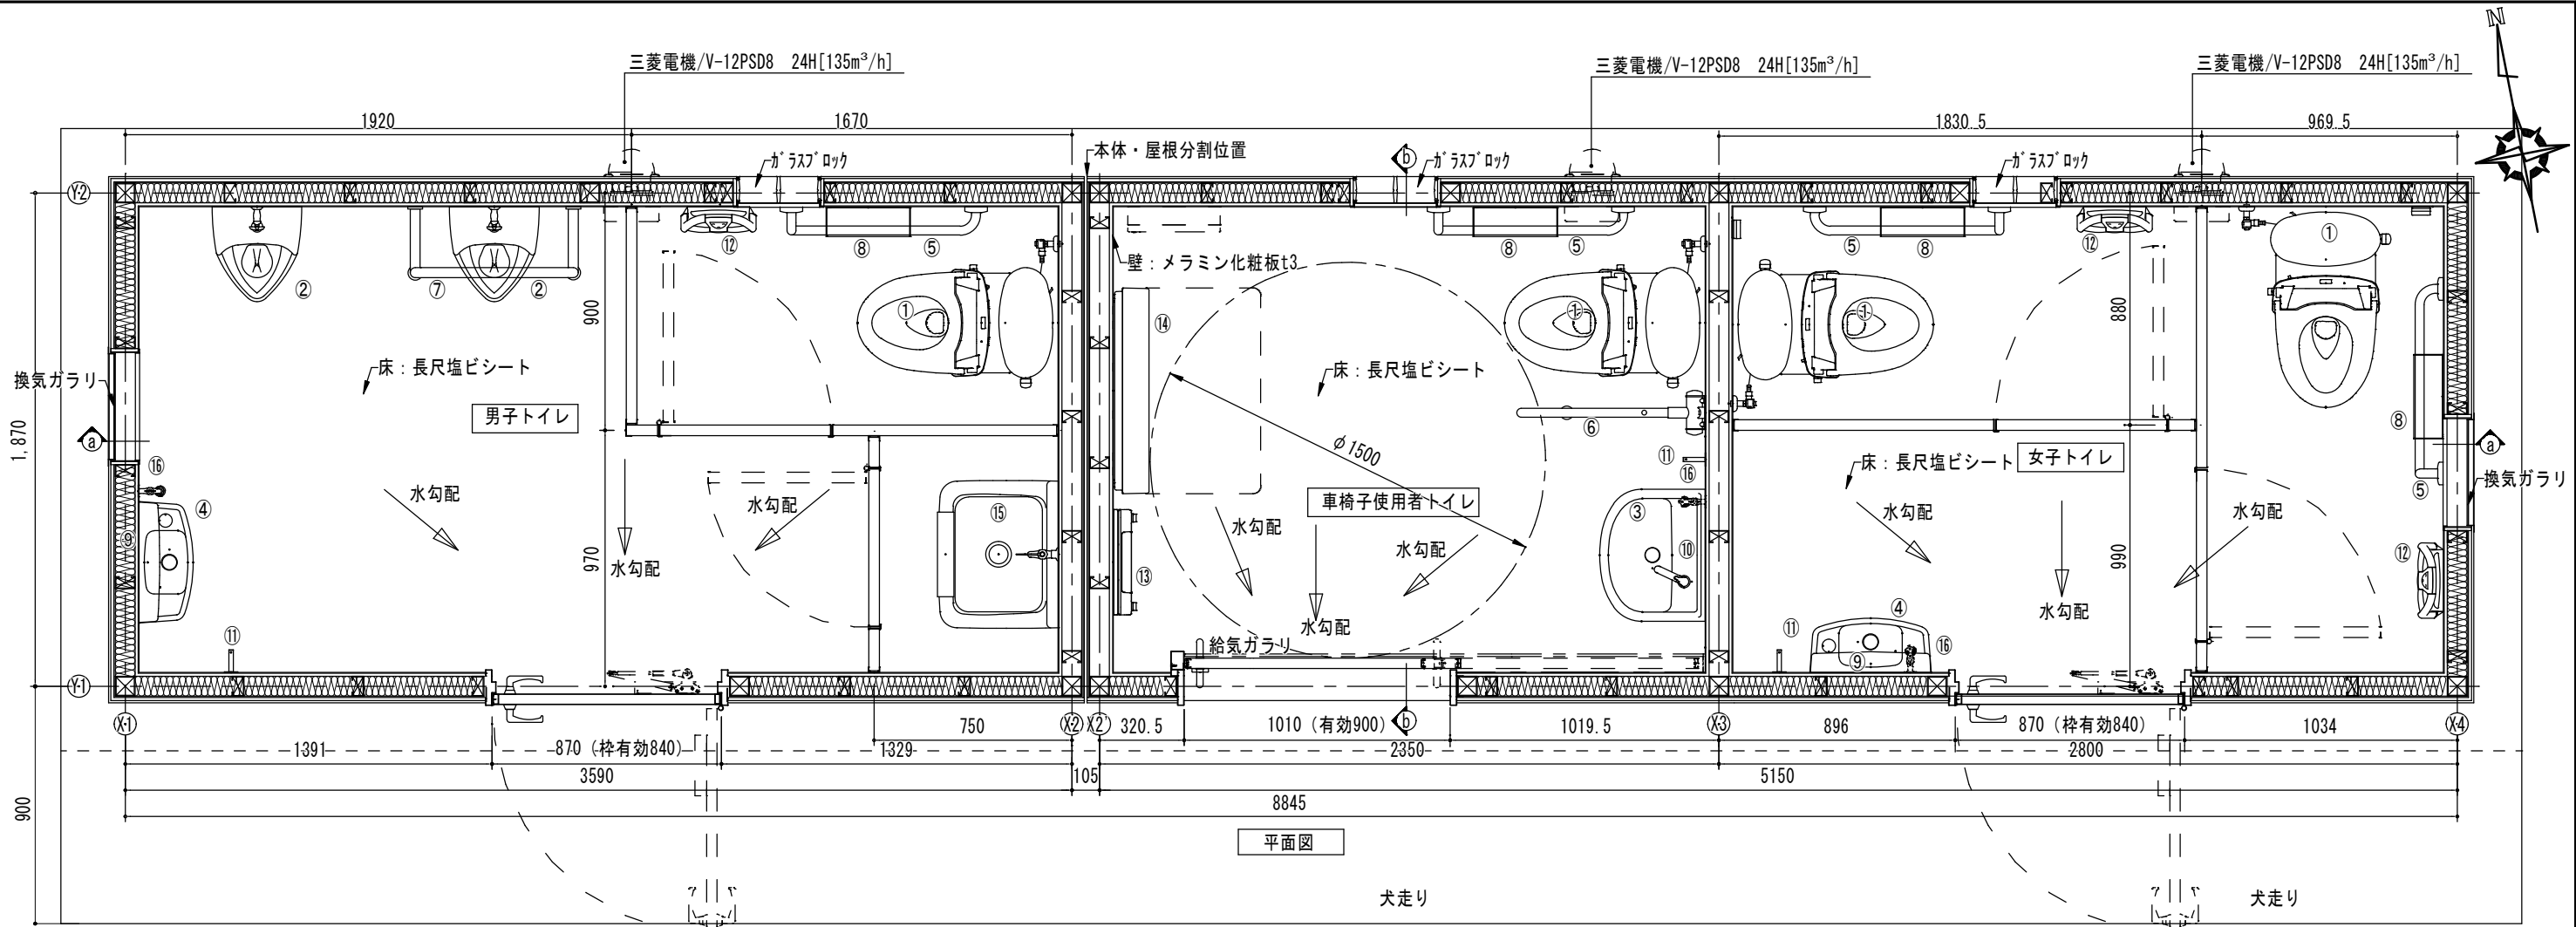

仕様表

		仕様	色・品番・加工
外部	屋根	構造：鉄骨下地 片流屋根 ガルバリウム鋼板葺き仕上	
	外壁	構造：軽量鉄骨造（ブレス入り） ケイカル板t12+t9下地 弾性吹付塗材	
	建具	引き戸：鋼製ハンガードア アルミガラリ付 大型表示錠・ガラリ・シリンダー錠付・鍵（管理錠） 片開ドア：軽量鋼板ドア ガラリ付	
	換気材	強制換気：換気扇 、 換気ガラリ：アルミ製 網付	
	採光	屋根部FIX窓：ポリカーボネート板t5 ガラスブロック：□145 2列2段	
	その他	アルミアルマイトt1.5 +カッティングシート貼 非常用電子ブザー付回転灯（車椅子使用者トイレ）	
	天井	パルテ繊維混入セメント板	
	内壁	メラミン化粧板t3	
内部	床	長尺塩ビシート貼（ドライフローア式）	
	巾木	ソフト巾木 H=75	
	衛生器具	衛生器具表参照	
	その他	トイレブース：メラミン化粧板フラッシュ t 40	
		SKブース：メラミン化粧板フラッシュ t 40 、管理錠付	


衛生設備

項目	仕様
① 洋風大便器	CS400B+SH400BF+TCF116V6+HE35JR
② 小便器	UFH508CHR+T60B1U
③ 洗面器	L210D+TLS1101J
④ 洗面器	LSL870ASR
⑤ L型手摺	T112CL9;樹脂被覆「SUS304」
⑥ 跳ね上げ手摺	T112HK7R;樹脂被覆「SUS304」
⑦ 小便器手摺	2457-38(カクダイ)
⑧ 紙巻器	YH702
⑨ 化粧鏡	耐食鏡：YM4560FE
⑩ 化粧鏡（バリアフリー）	耐食鏡：YM3580FC
⑪ フック	YKH20R
⑫ ベビーチェア	BK-F62（コンビ）
⑬ フィットティングボード	YKA41R
⑭ ベビーシート	YKA25N
⑮ 清掃用シンク	SK322+T23AEQ20
⑯ 清掃用蛇口	T28AKUH13

※組合せについてはメーカーと協議の上決定する  
よって、本図における衛生設備機器の姿図は参考とする





面積表

①男子トイレ	1.87×3.6425=6.8115
②車椅子使用者トイレ	1.87×2.4025=4.4927
③女子トイレ	1.87×2.8000=5.2360
建築面積	16.54㎡
延床面積	16.54㎡

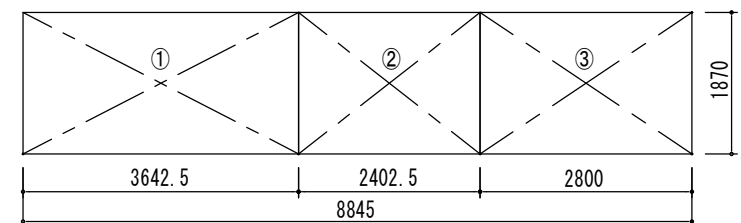


■特記事項

- ・本体2分割、屋根3分割納入方式とする。
- ・室内灯は人感センサーによる制御とする。
- ・鋼材はエポキシ樹脂系錆止め2回塗仕上とする。
- ・基礎コンクリート：F C21N/mm2
- ・基礎鉄筋：SD295Aとする。
- ・給排水・電気設備二次側一式
- ・本製品は賠償責任保険に加入した製品とする。

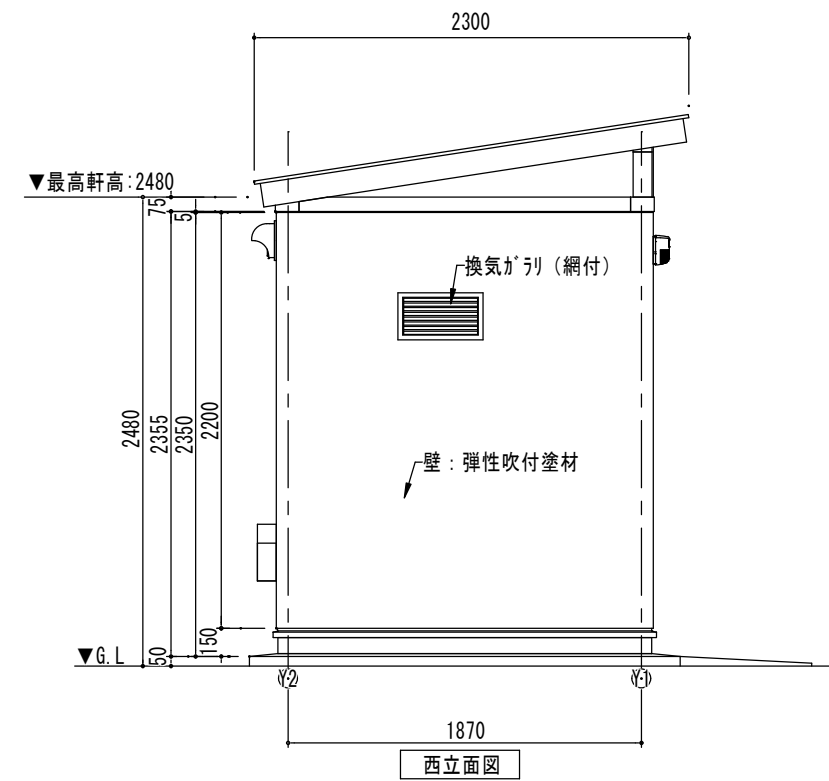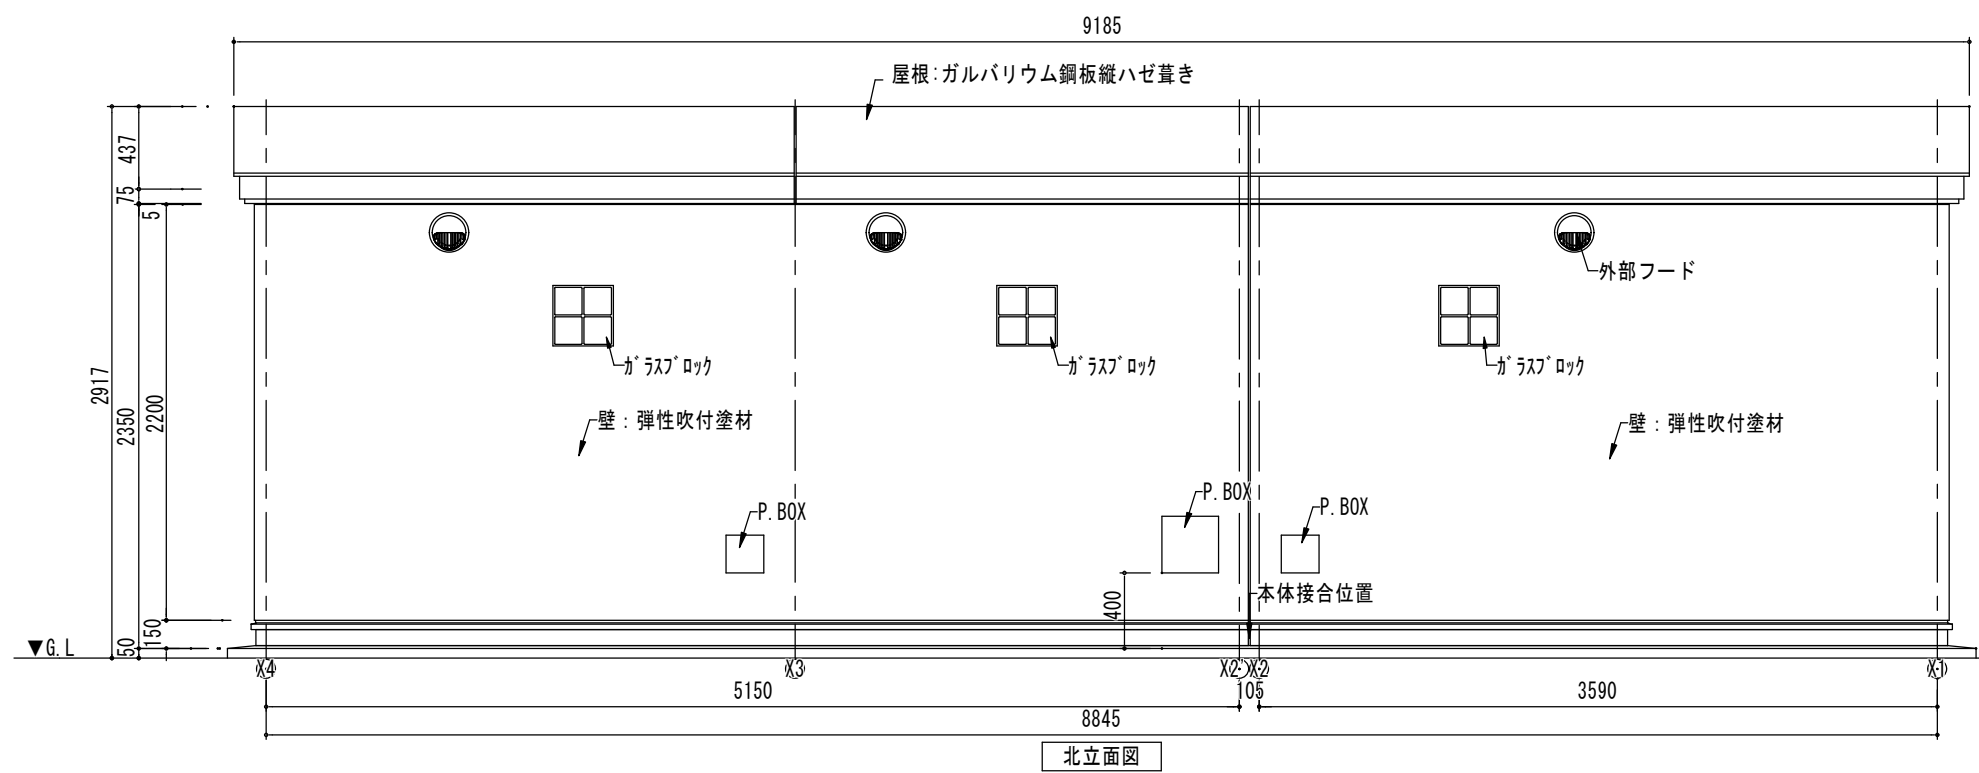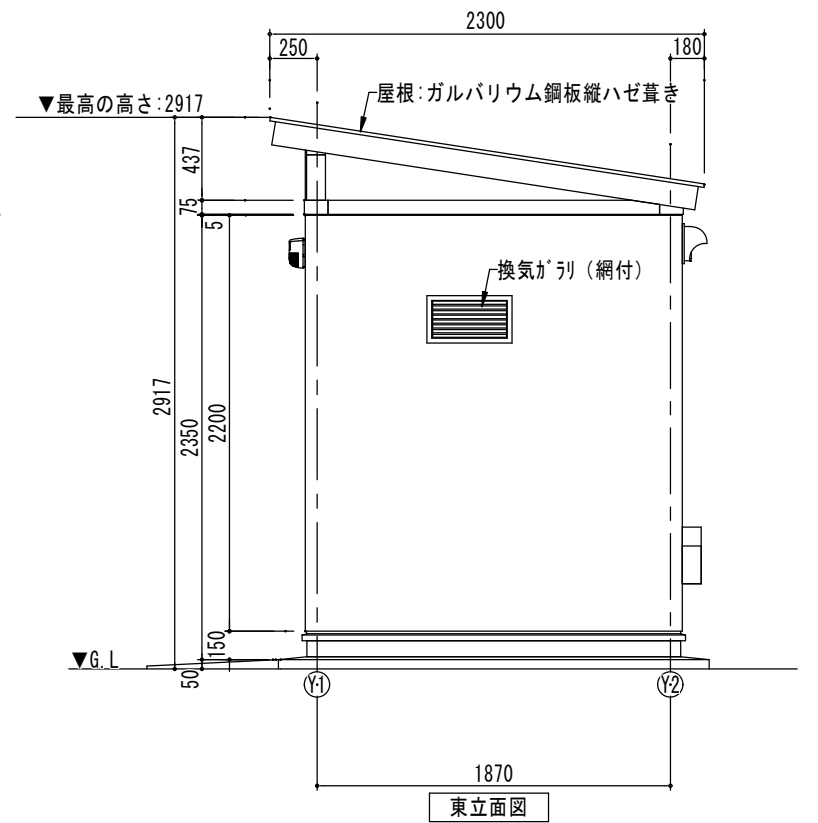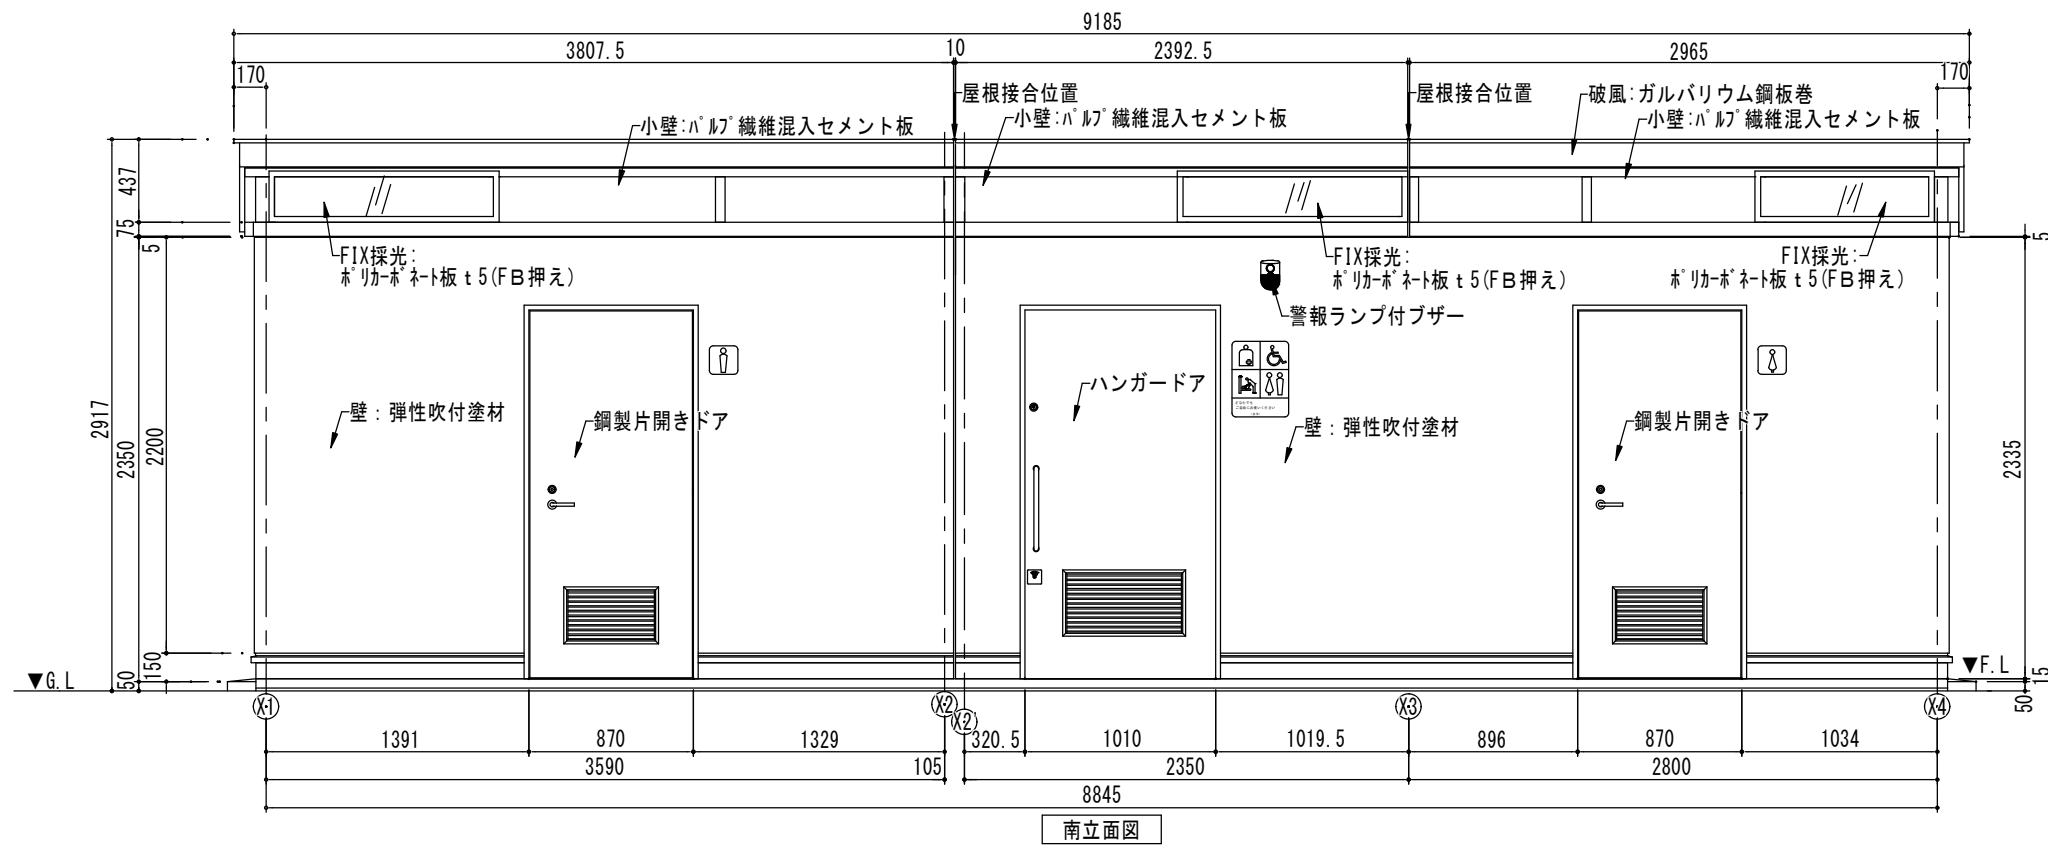

備 考		設計年月日	工事名称	図面番号 A / 08
		縮尺 S=1/40	河口湖総合公園ちびっ子広場公衆トイレ改築工事	
			図面名称 立 面 図	



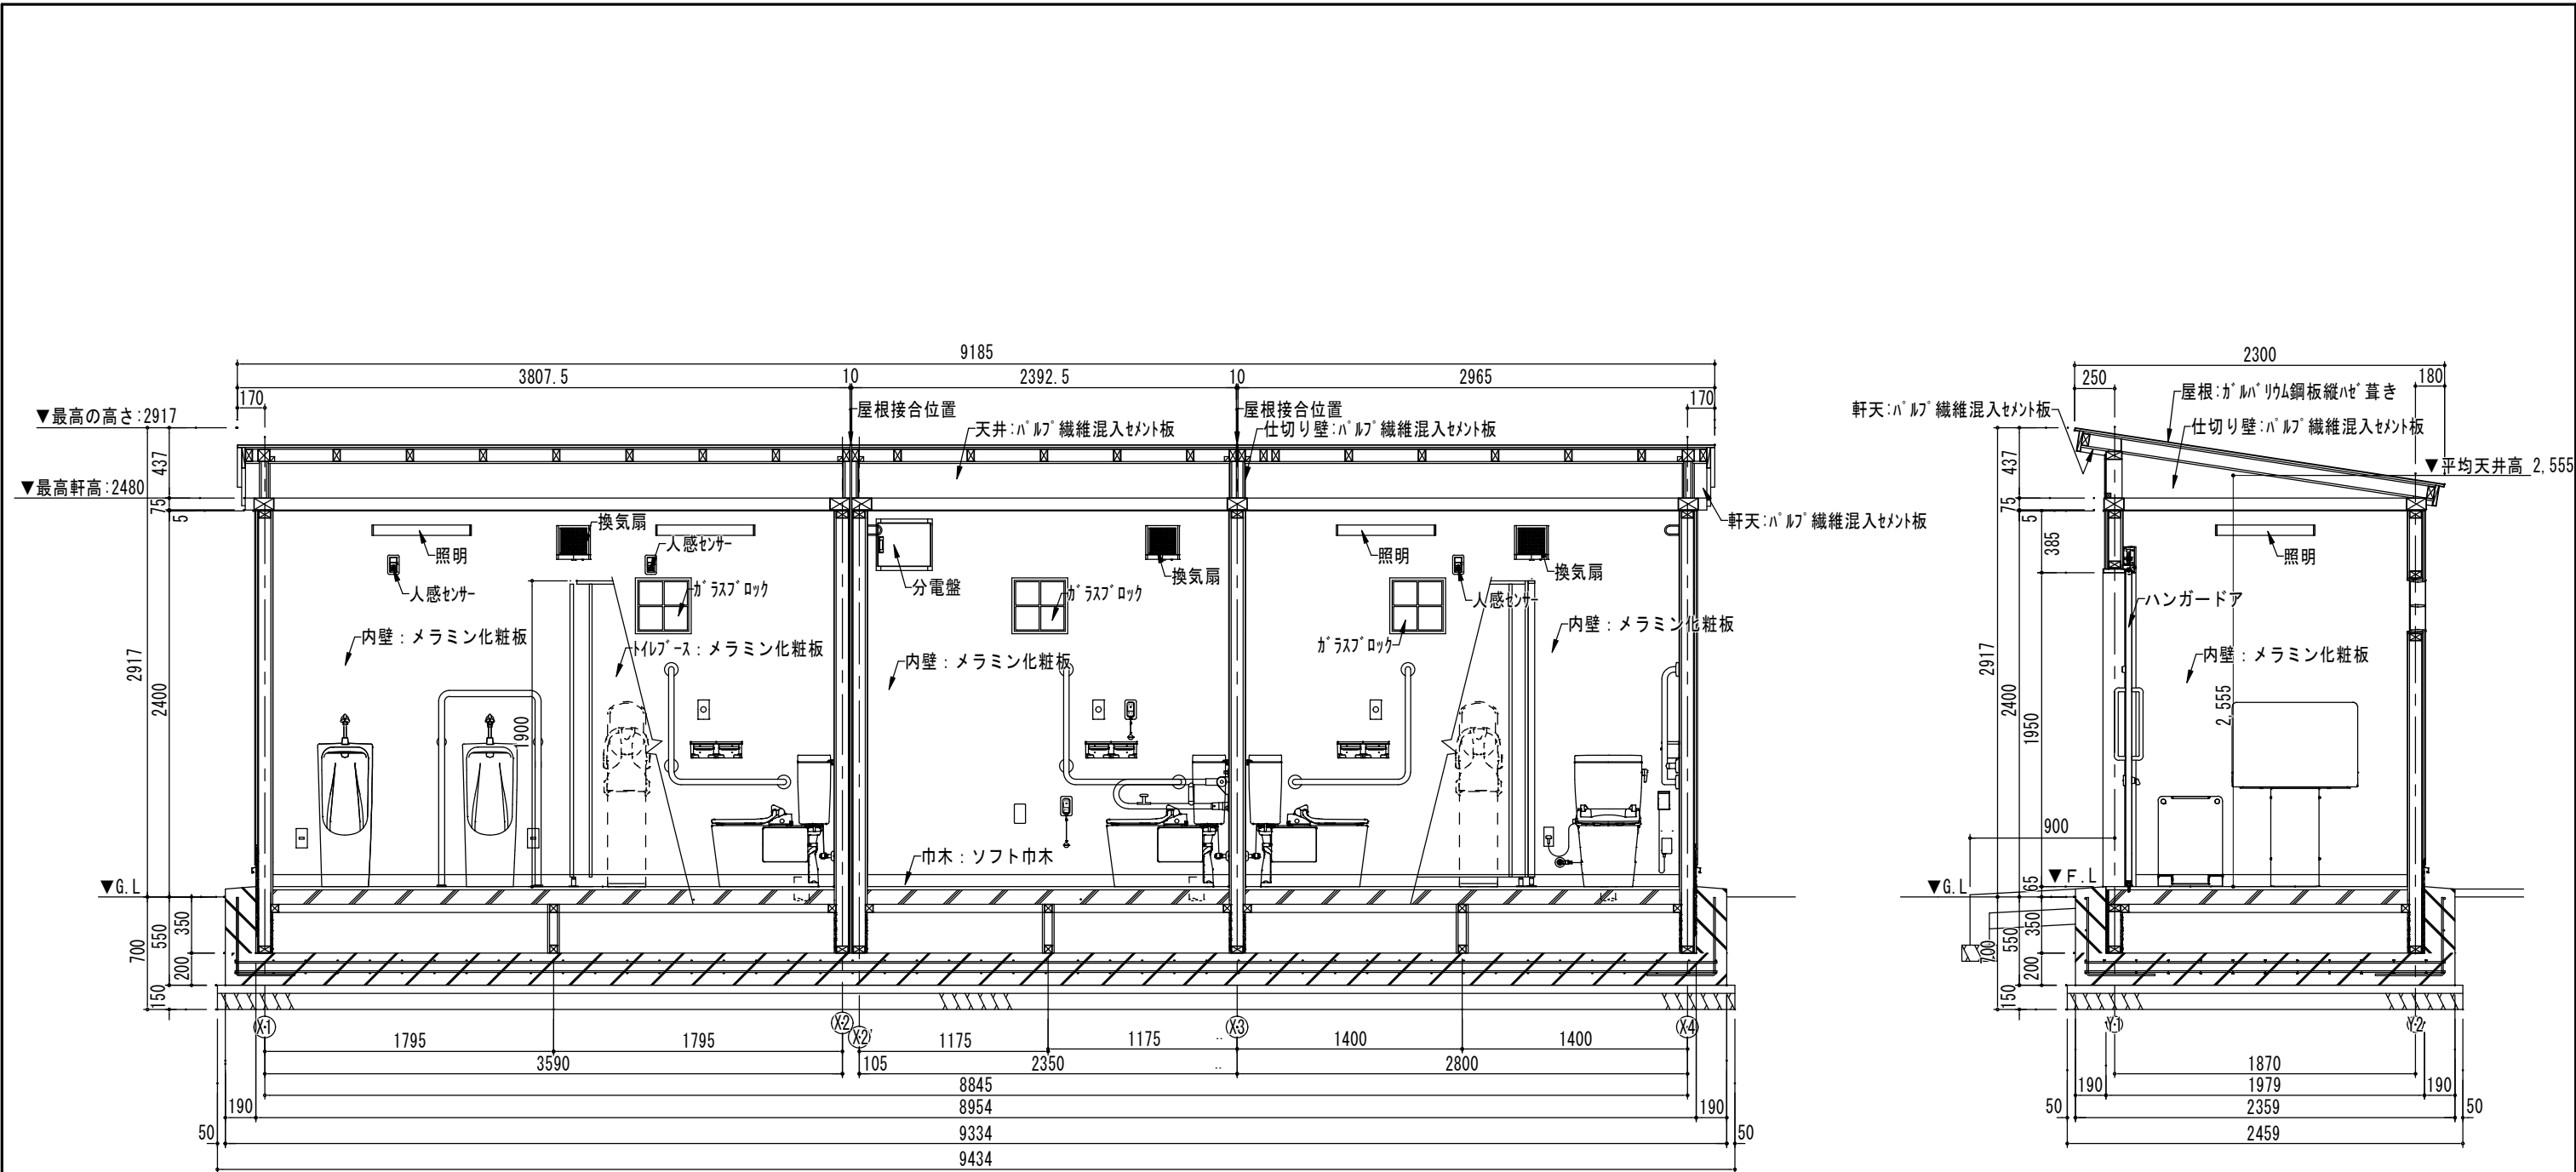


a-a断面図

※-構造は検討済

b-b断面図





※-構造は検討済

備 考		設計年月日	工事名称	図面番号 A / 09
		縮尺	河口湖総合公園ちびっ子広場公衆トイレ改築工事	
		S=1/40	断面図	

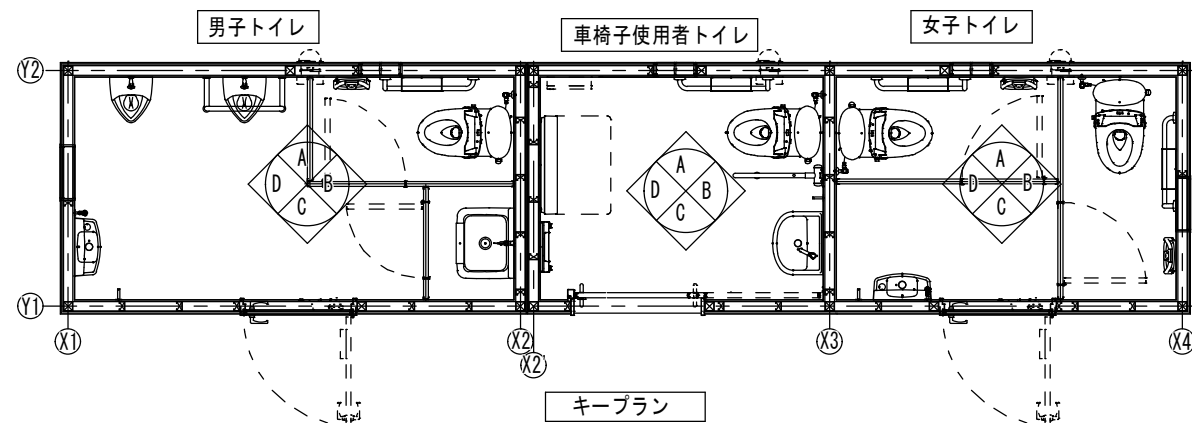

衛生設備

項 目	仕 様
① 洋風大便器	CS400B+SH400BF+TCF116V6+HE35JR
② 小便器	UFH508CHR +T60B1U
③ 洗面器	L210D+TLS1101J
④ 洗面器	LSL870ASR
⑤ L型手摺	T112CL9；樹脂被覆「SUS304」
⑥ 跳ね上げ手摺	T112HK7R 樹脂被覆「SUS304」
⑦ 小便器手摺	2457-38 (カクダイ)
⑧ 紙巻器	YH702
⑨ 化粧鏡	耐食鏡：YM4560FE
⑩ 化粧鏡 (バリアフリー)	耐食鏡：YM3580FC
⑪ フック	YKH20R
⑫ ベビーチェア	BK-F62 (コンビ)
⑬ フィットティングボード	YKA41R
⑭ ベビーシート	YKA25N
⑮ 清掃用シンク	SK322+T23AEQ20
⑯ 清掃用蛇口	T28AKUH13

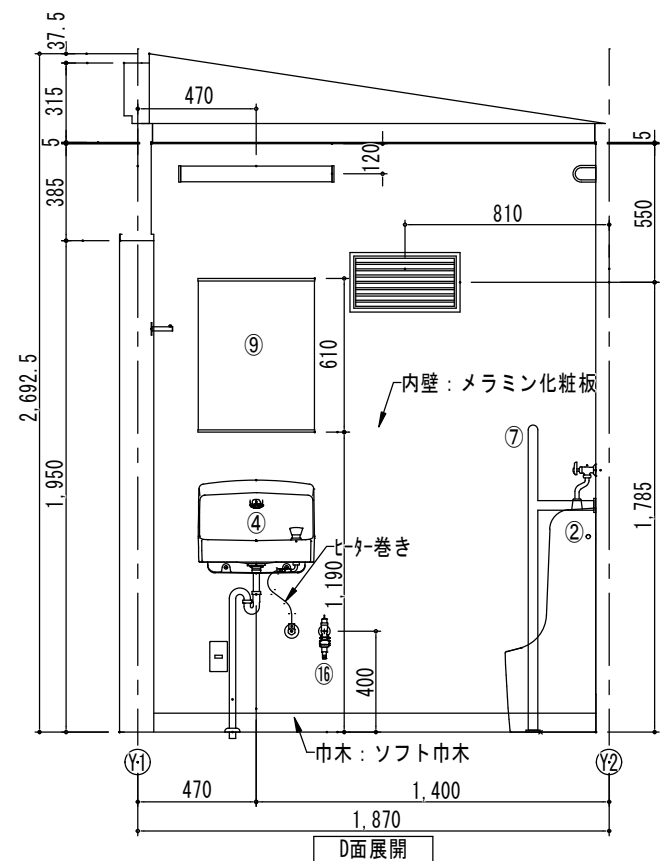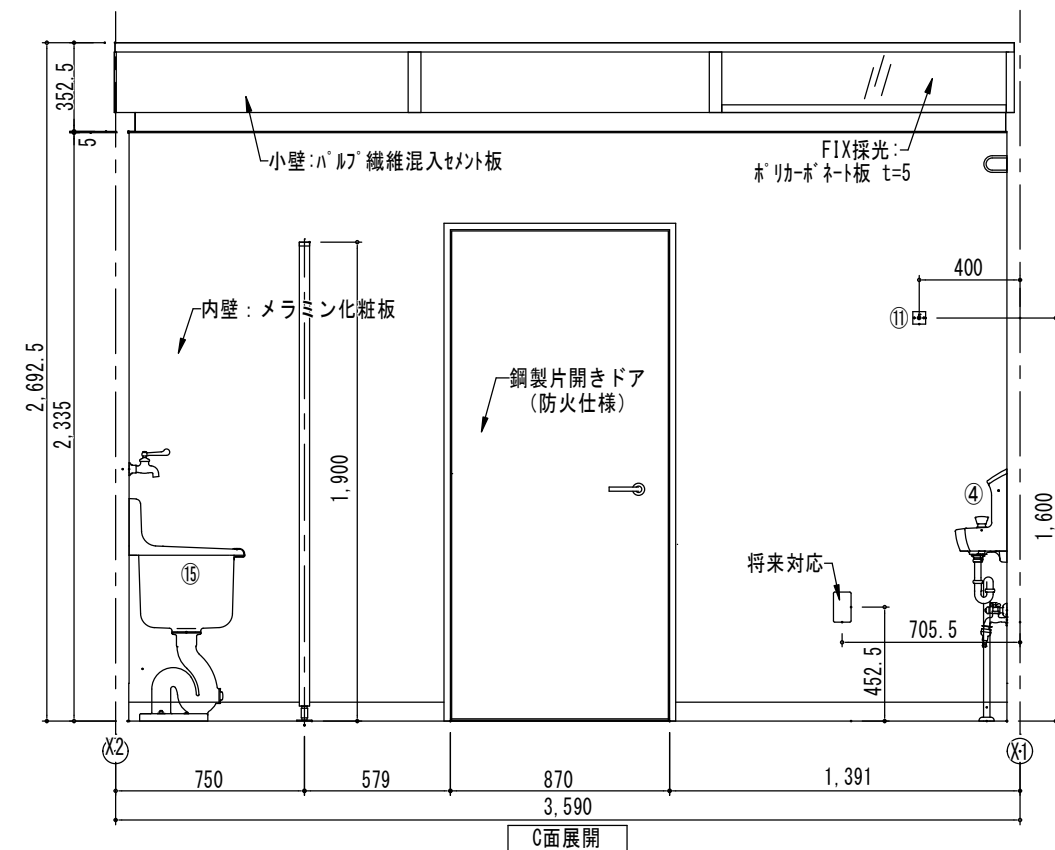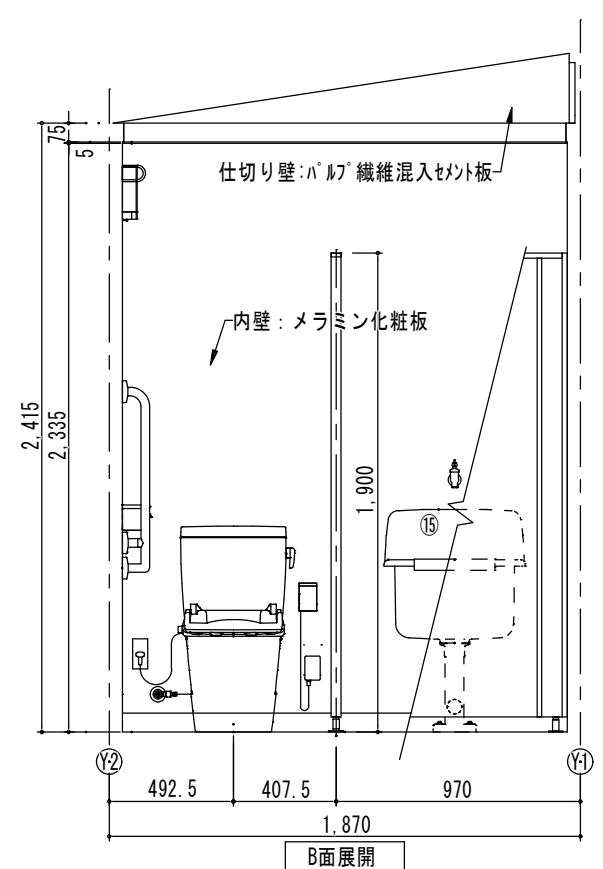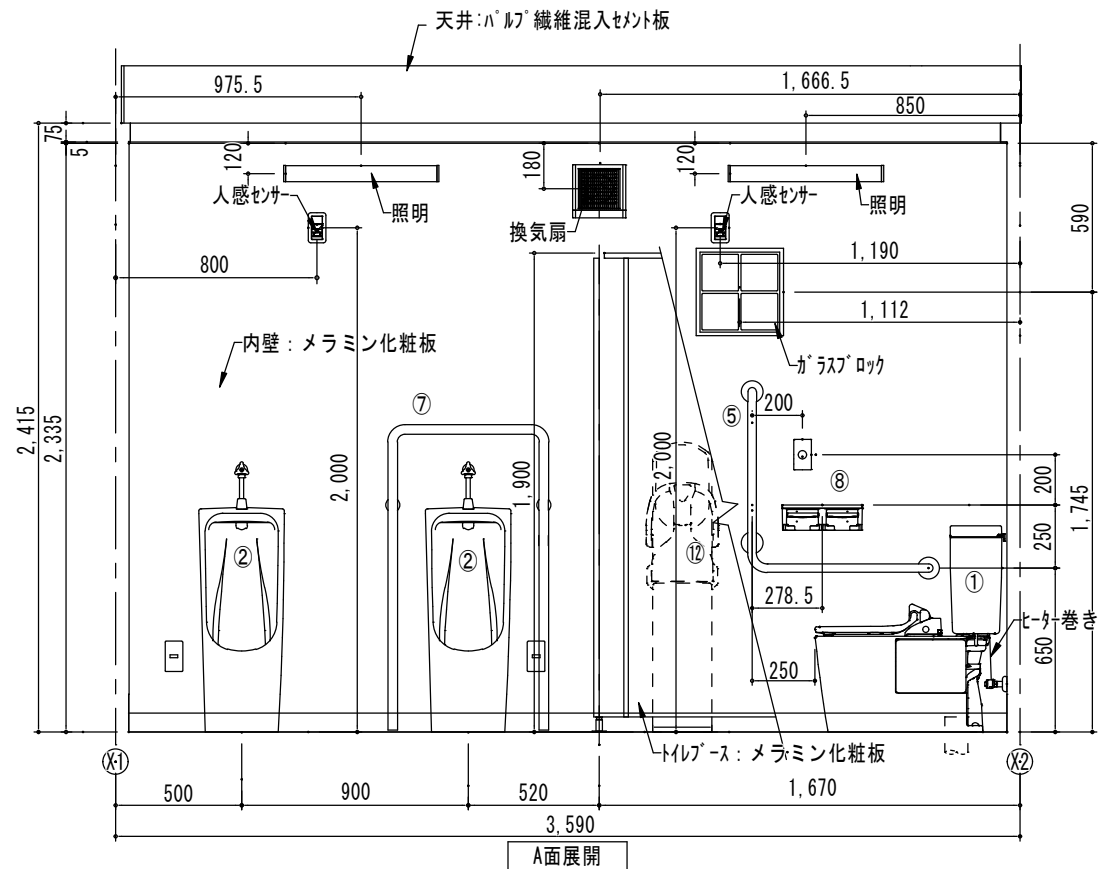

備 考

設計年月日

縮尺

S=1/30

工事名称

河口湖総合公園ちびっ子広場公衆トイレ改築工事

図面名称





展 開 図 [ 1 ]

図面番号





A

10

バリアフリートイレ

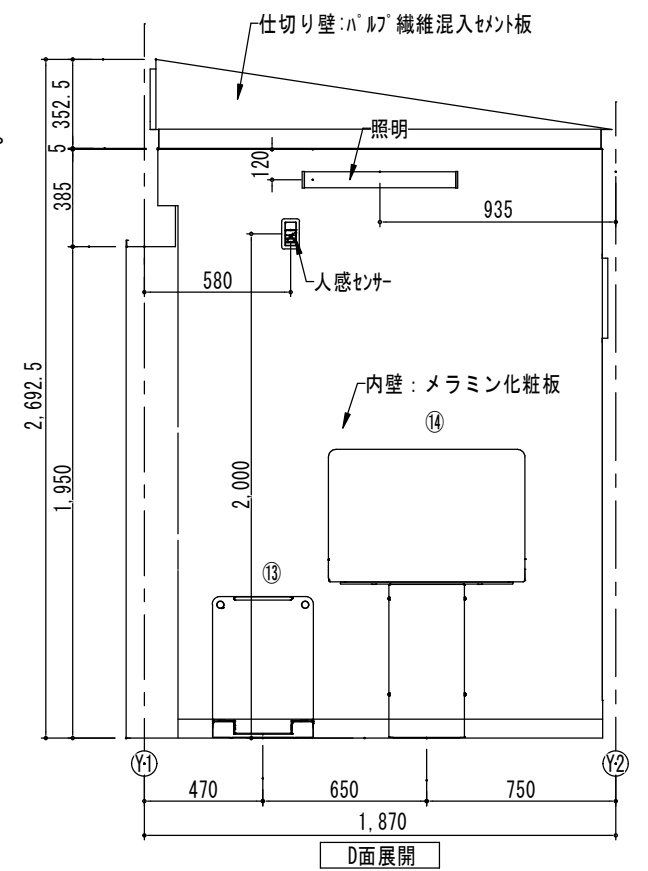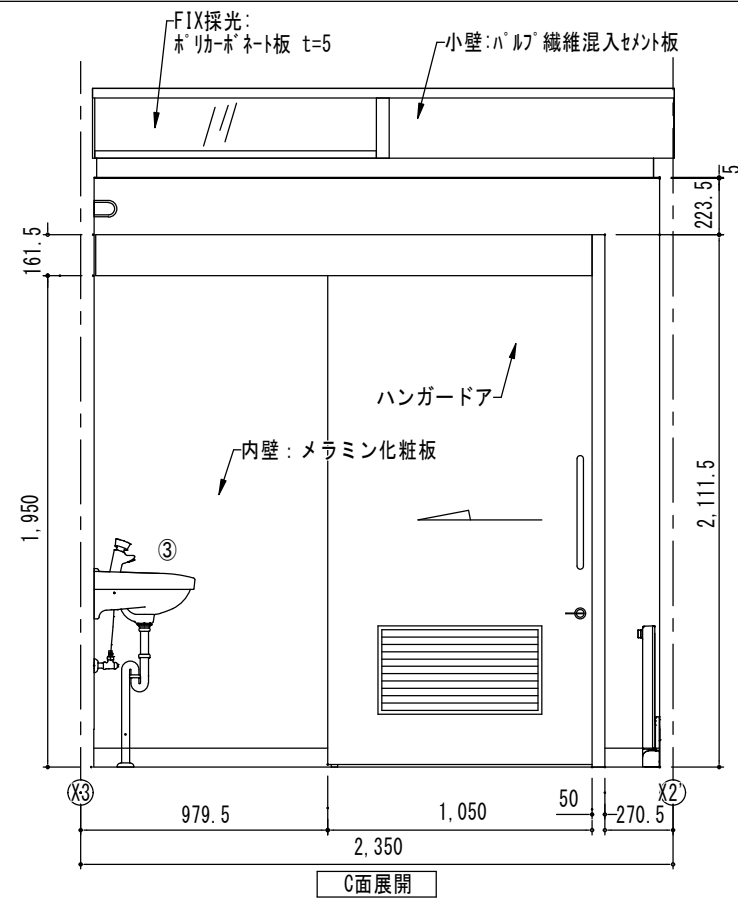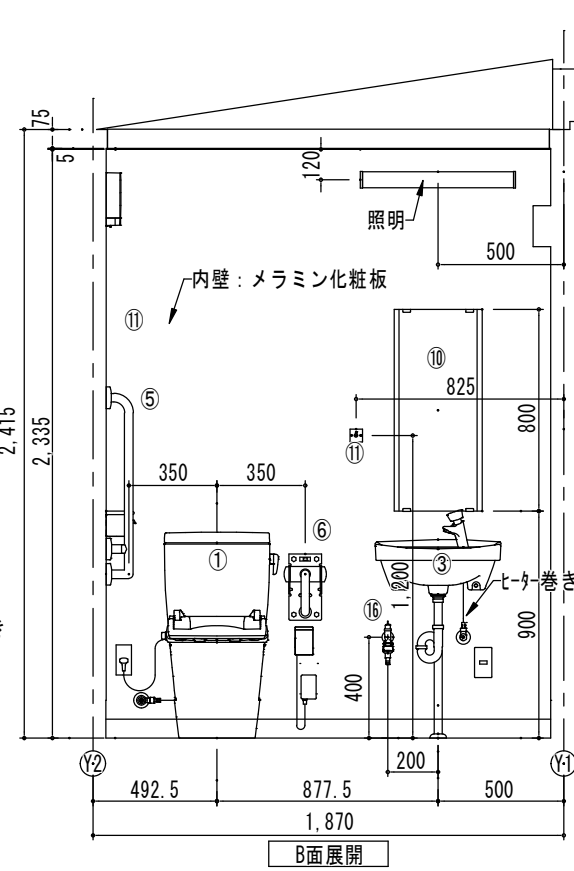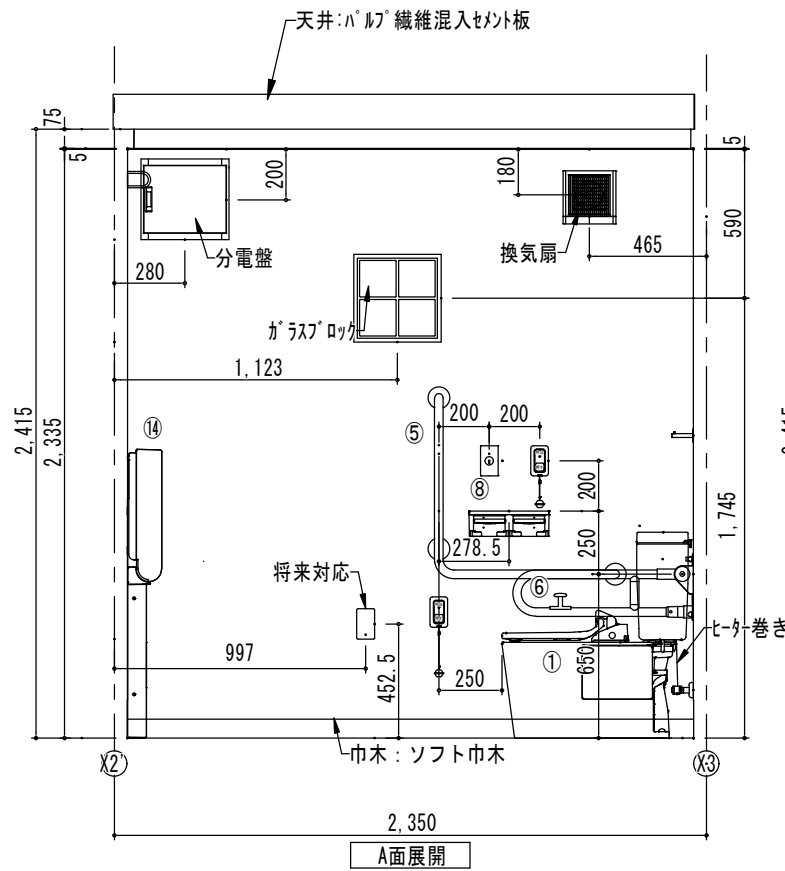

女子トイレ

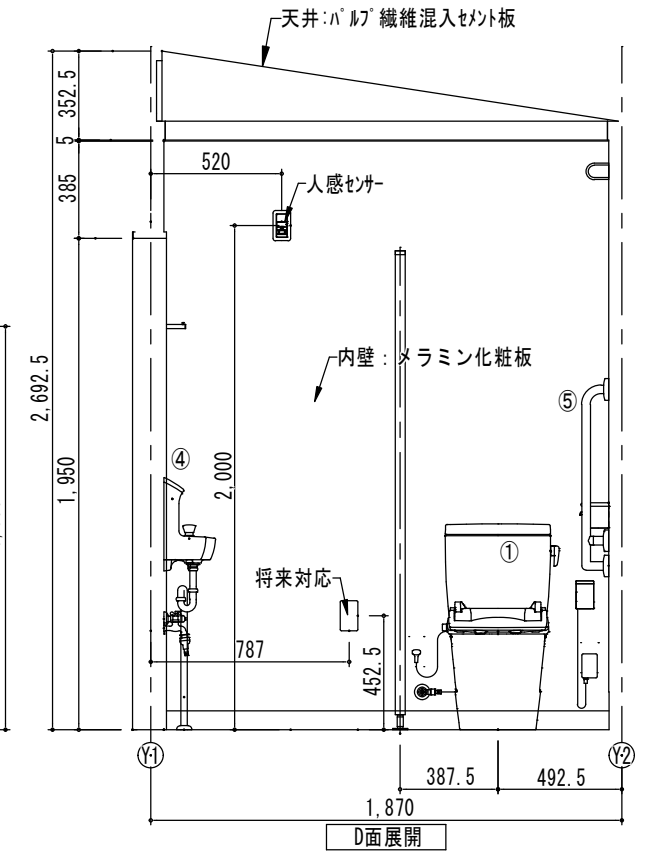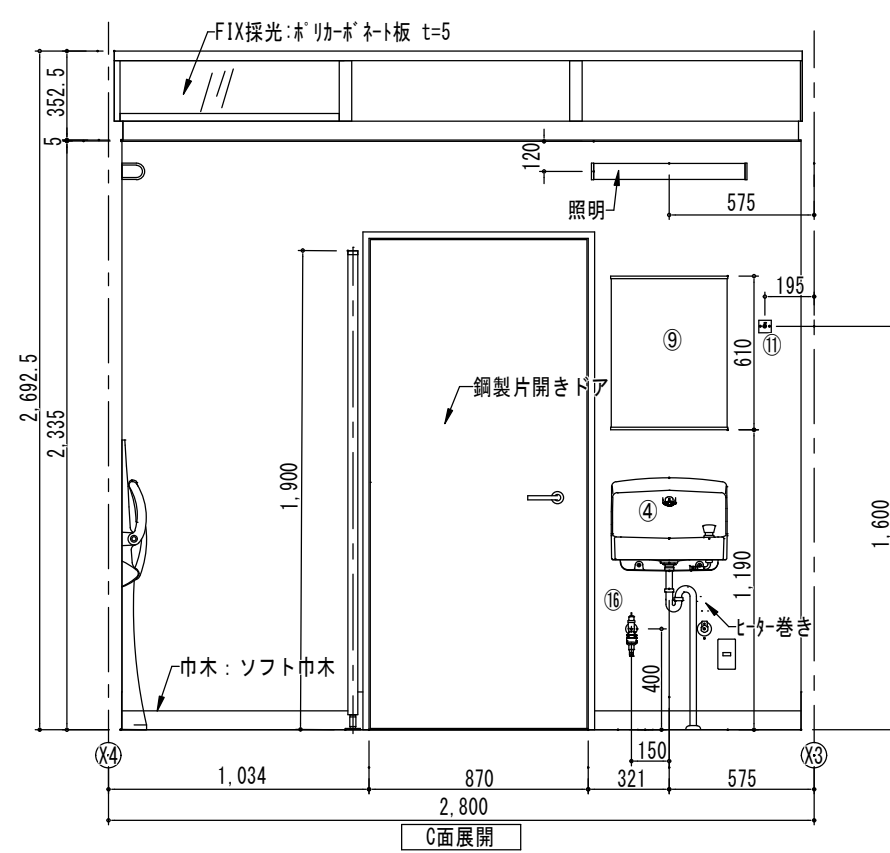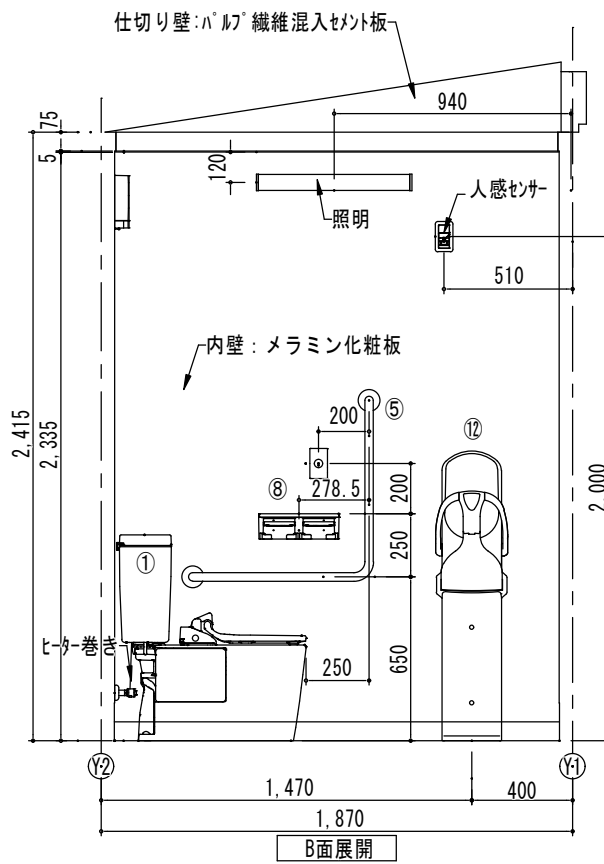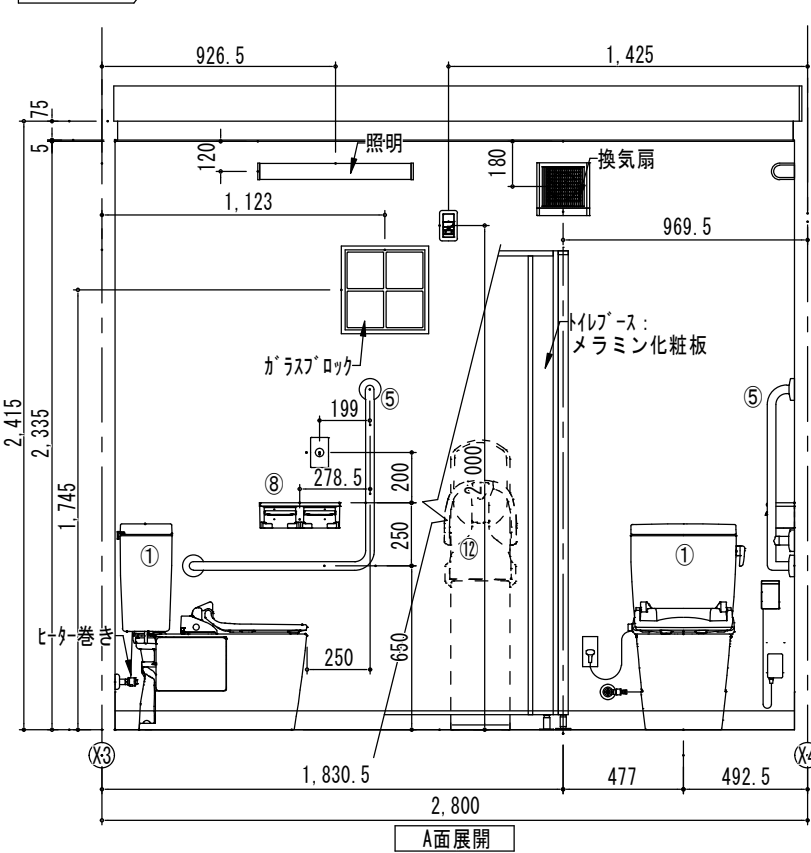

備考

設計年月日

縮尺

S=1/30

工事名称


河口湖総合公園ちびっ子広場公衆トイレ改築工事

図面名称

展開図 [ 2 ]


図面番号

A  
11

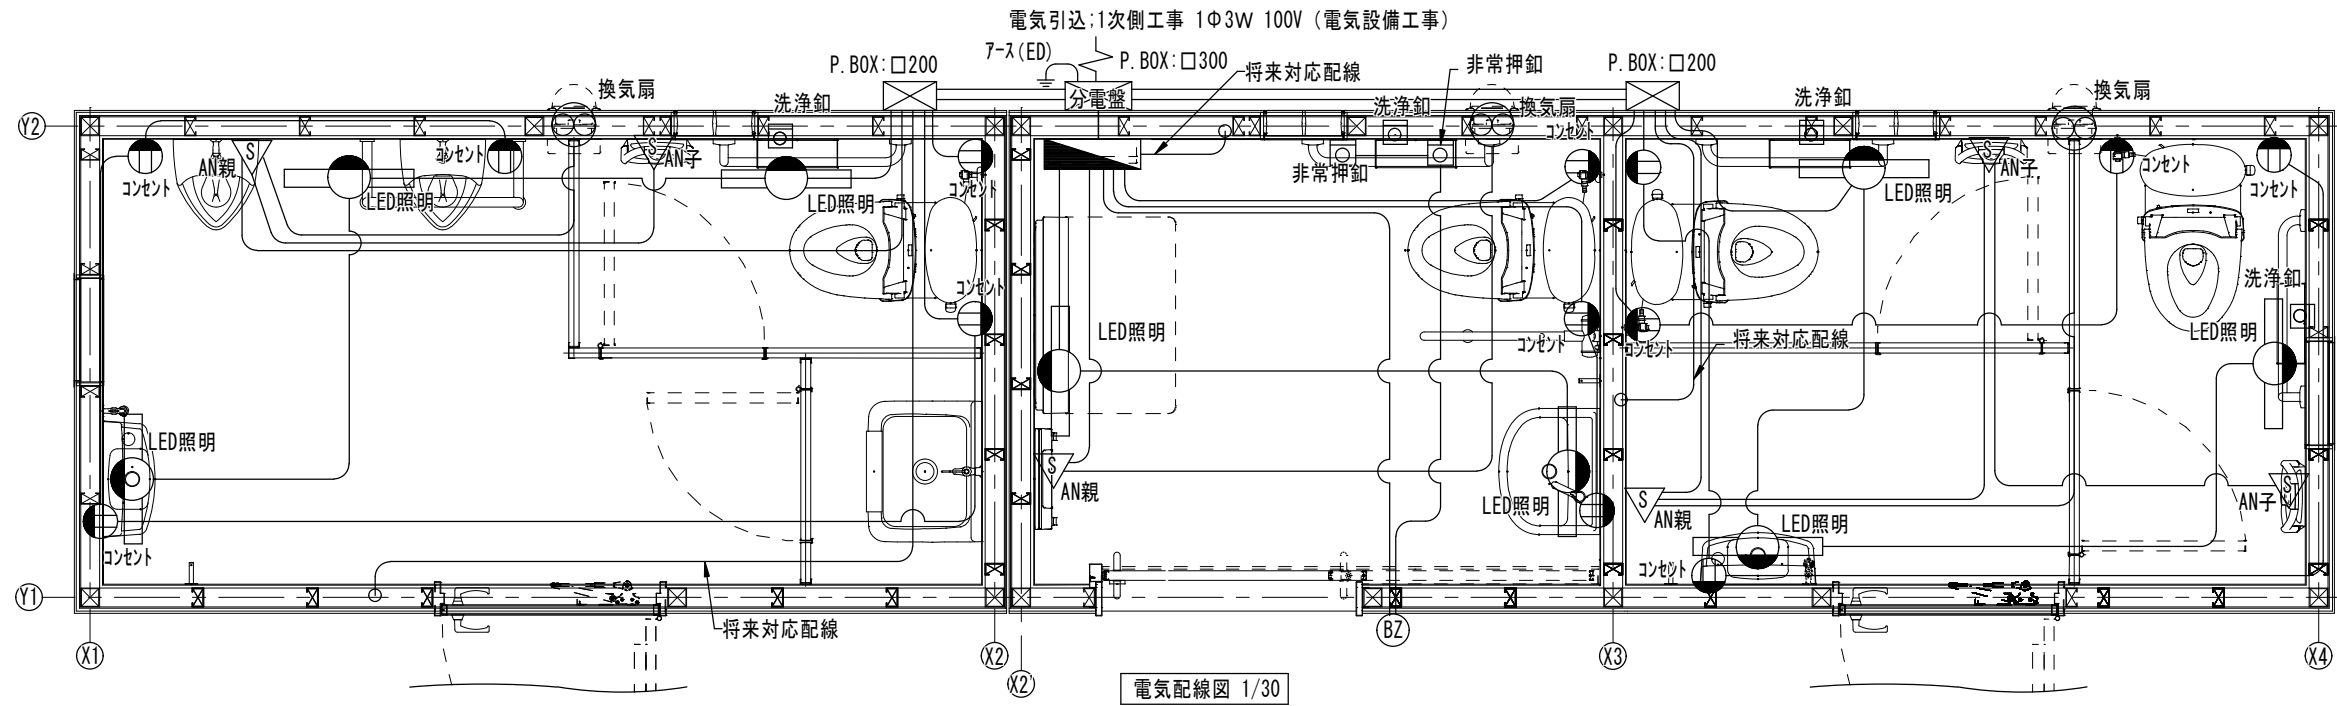


電気配線図 1/30

凡例記号	名 称	数量	
	分電盤	1	日東工業/HMD3E53-80
	室内灯	8	オーデリック/OB555091R
	換気扇	3	三菱電機/V-12PSD。 24H[135m³/h]
	将来対応配線		将来対応パネルヒーター用
	人感センサー親機	3	パナソニック/WTk1411WK
	人感センサー子機	3	パナソニック/WTk1911WK
	洗浄釦	4	TOTO/HE35JR
	非常押釦	2	パナソニック/WS66772
	非常回転灯	1	パナソニック/EA5501
	コンセント	13	
	ブルボックス	1	八州電工/SE3010WN
	ブルボックス	2	八州電工/SE2010WN

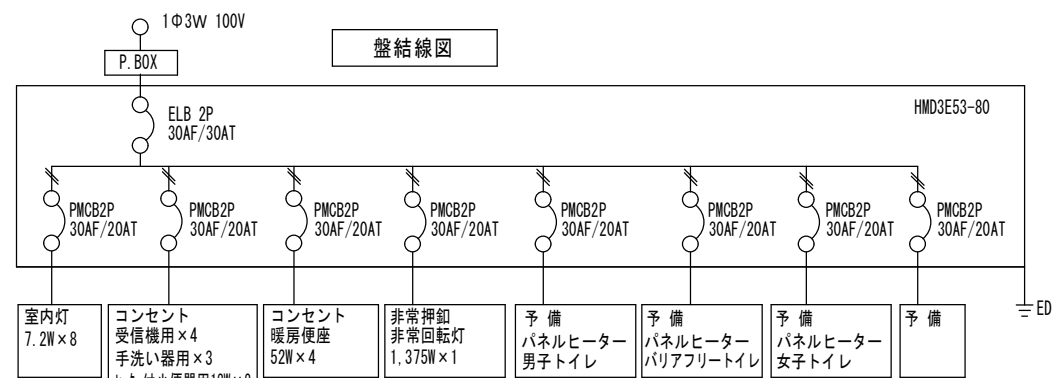

※パネルヒーターは将来設置予定とする。  
※パネルヒーターの配線は施工済みとする。  
※分電盤内予備回路配線済み（結線はパネルヒーター取付後とする）  
※ヒーターの施工範囲は（床下給水管は全て、立上り配管は外壁の断熱材がある部分を除く断熱材が無い部分はヒーター巻き）オンオフはサーモスタット

※換気扇の制御は人感センサーとする。  
※電気配管は壁内配管として見え掛りのない配線とする。  
※照明・電線等の電材は監督員の承認を得て施工する。

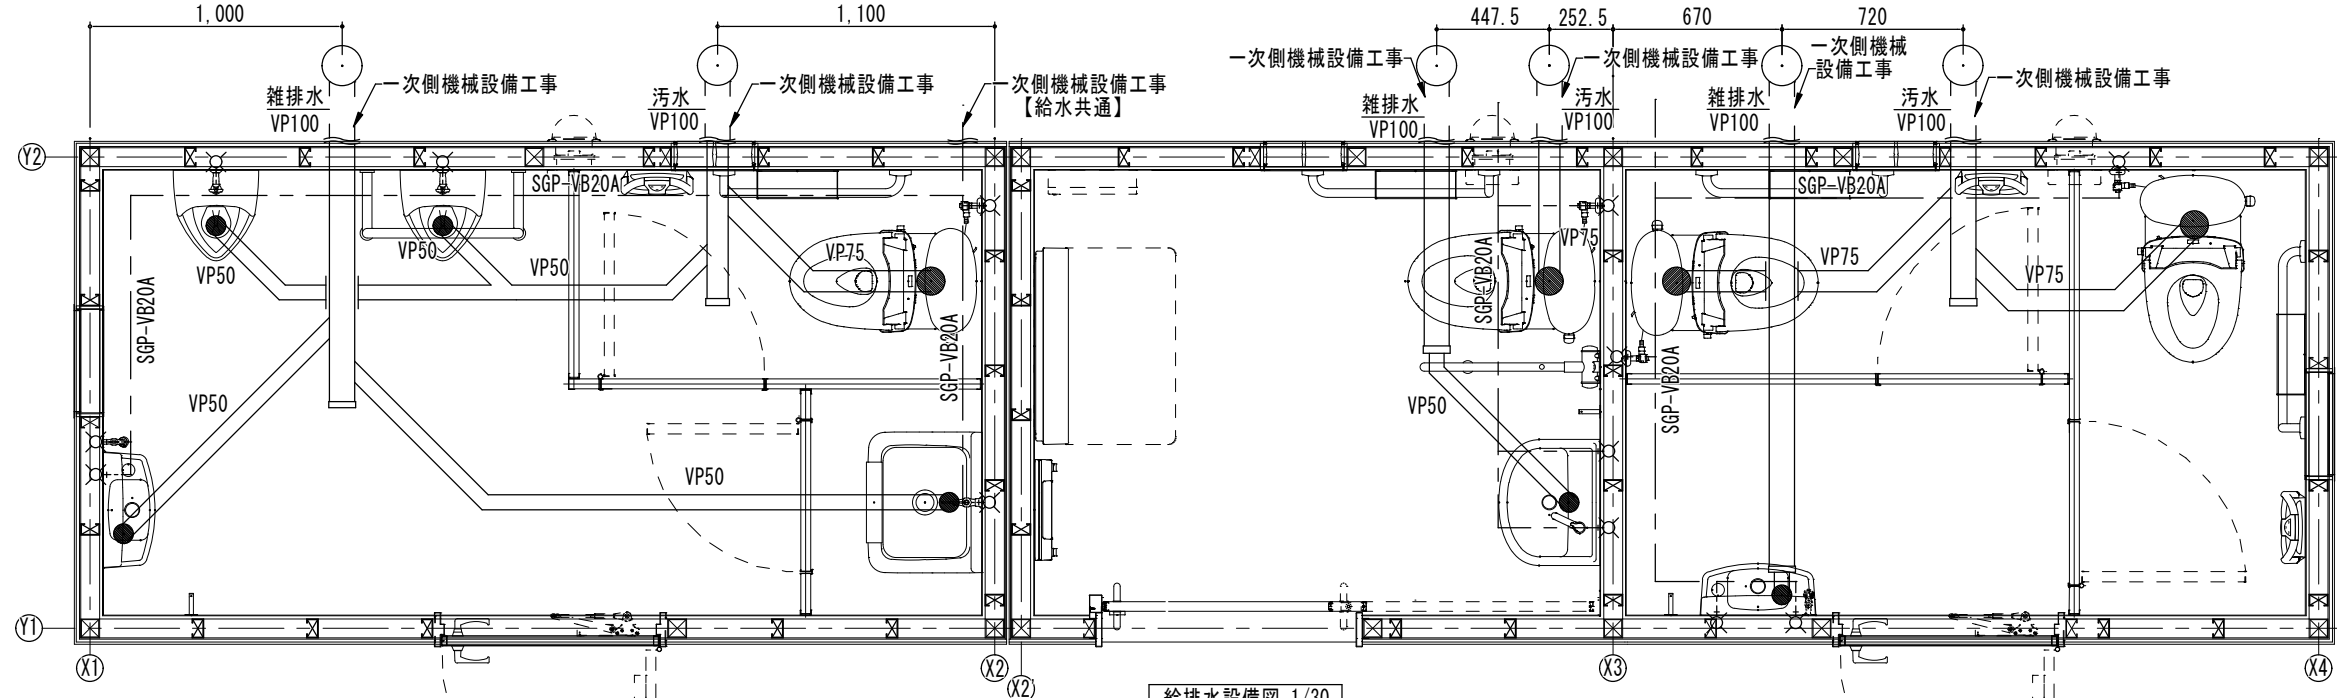


給排水設備図 1/30

■給排水設備図特記事項  
給水管は全てSGP-VBとし、  
壁内断熱材のない床下部分  
については水道凍結防止帯  
（サーモスタッド内蔵）巻とする。






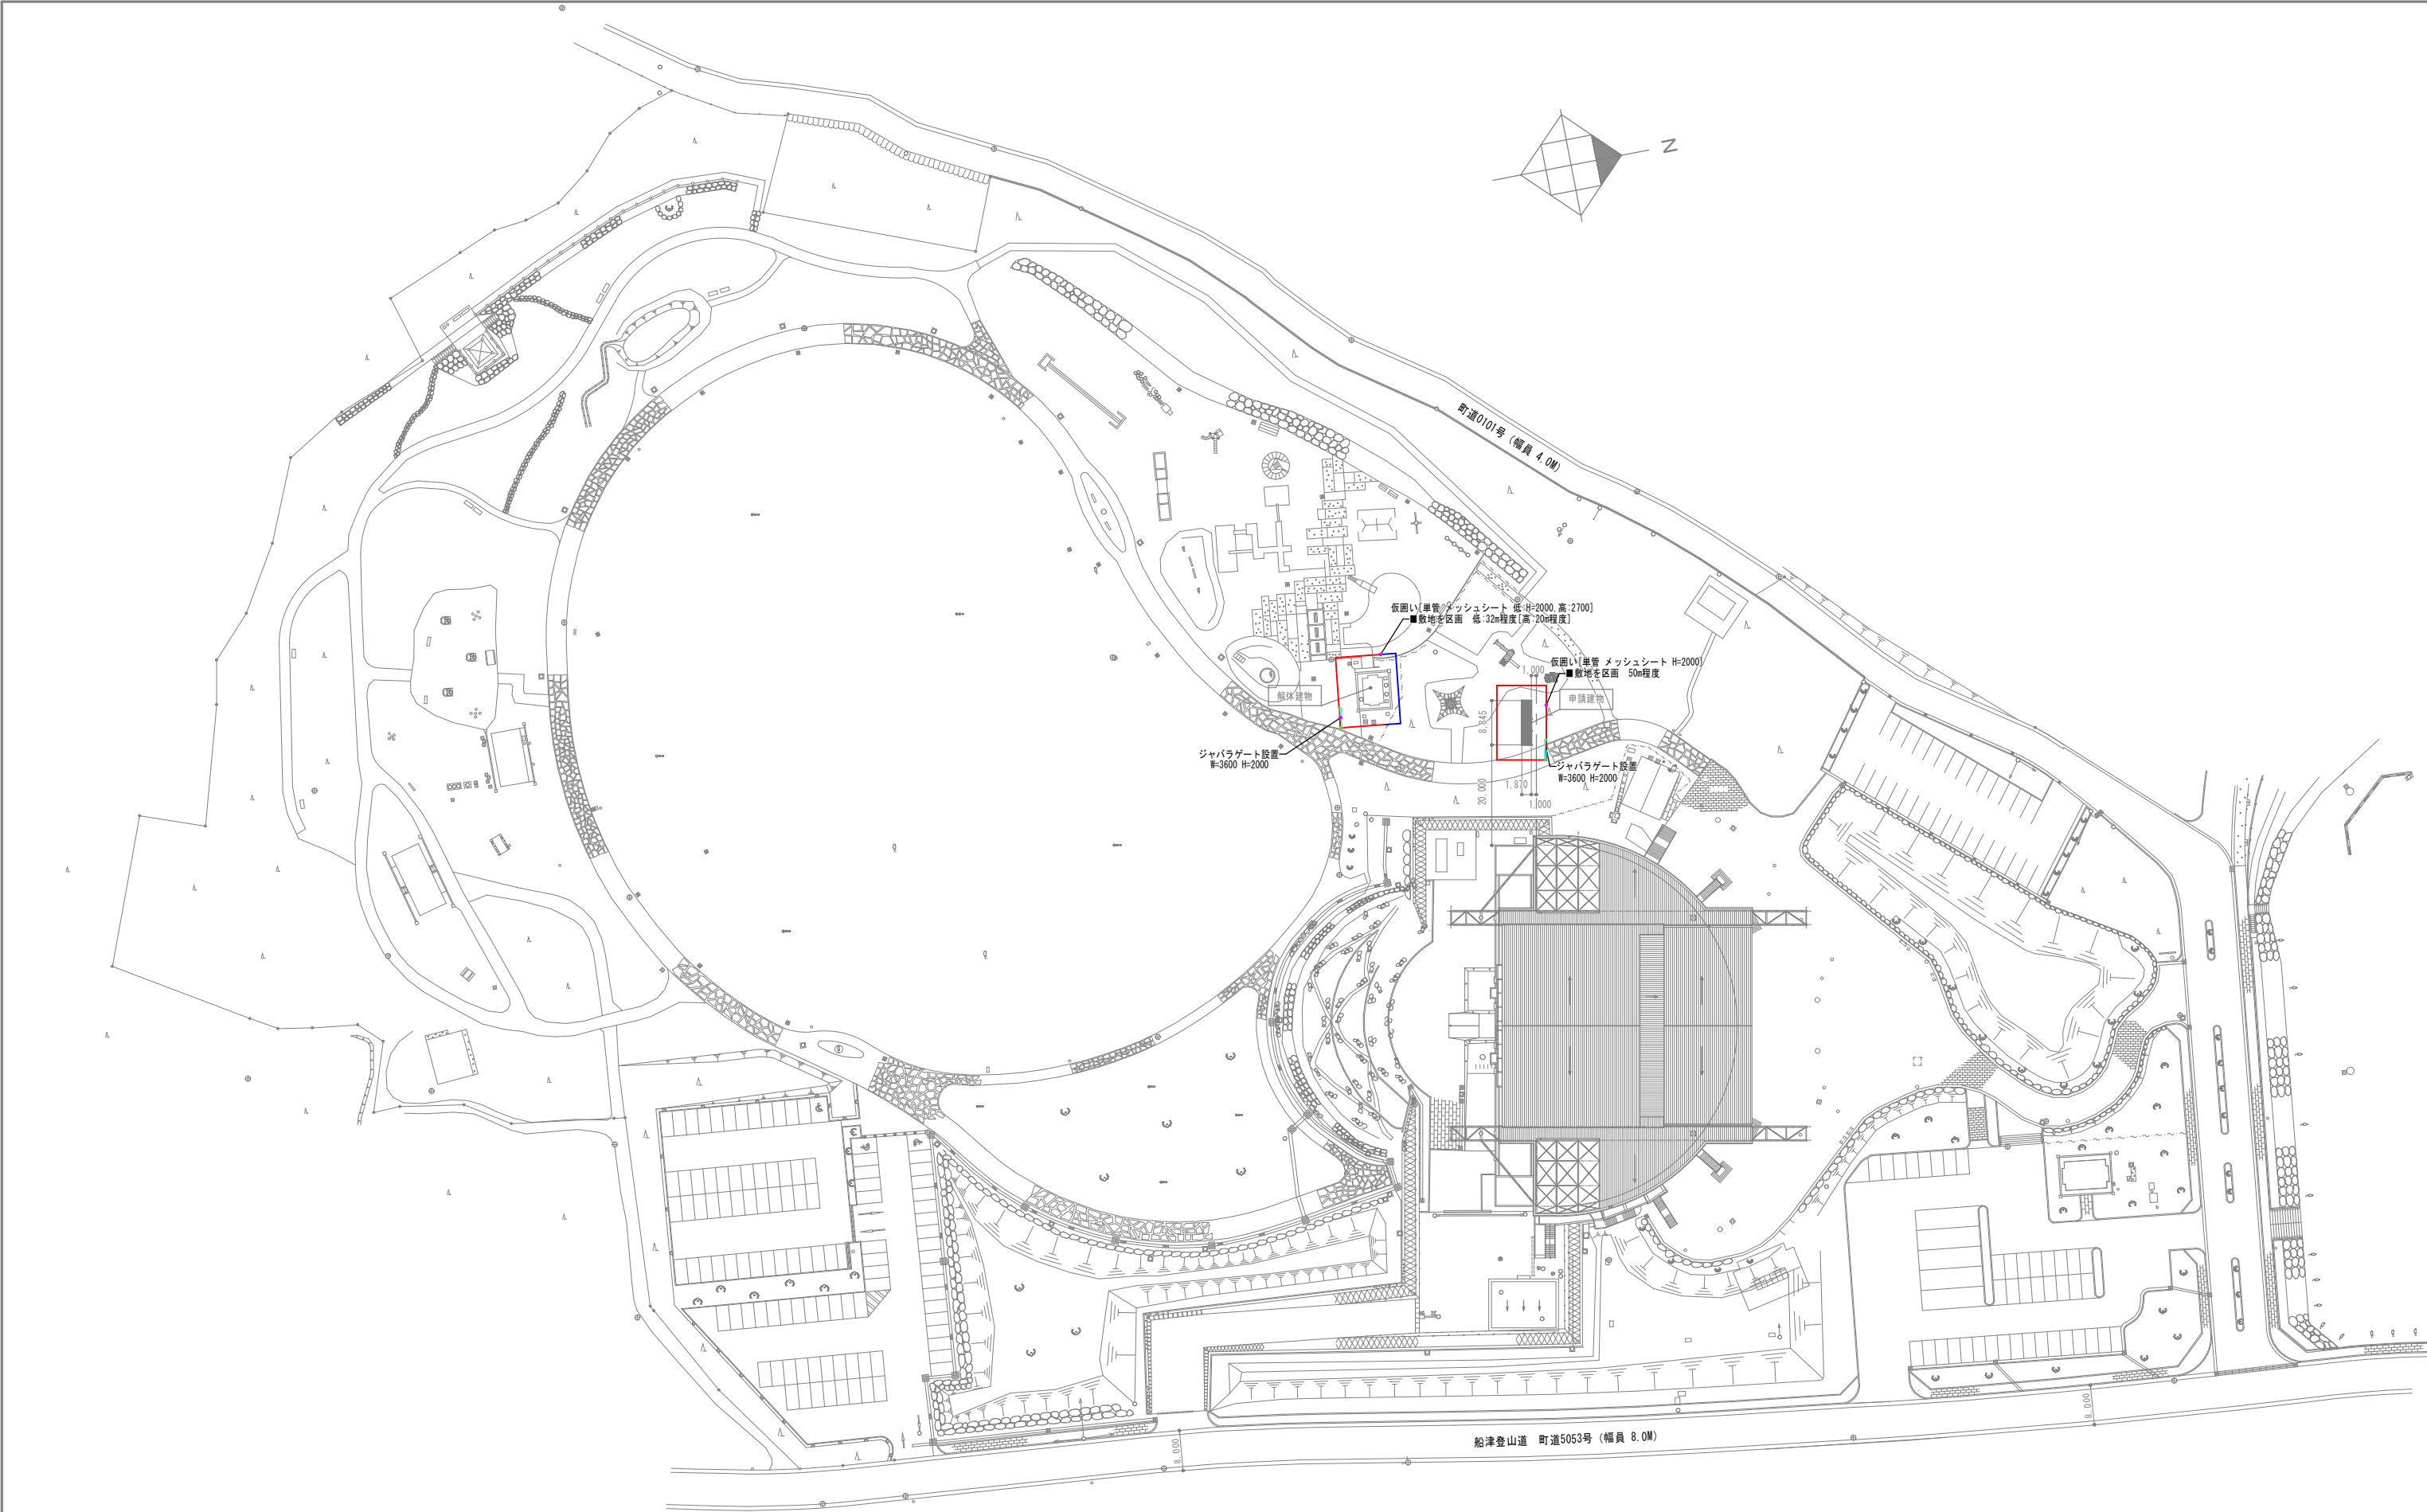

全 体 配 置 図

記 事	月 日		設計年月日	設計	核図	承認印	工事名称	設計番号
	月 日			製図	担当	承認年月日	河口湖総合公園ちびっ子広場公衆トイレ改築工事	
	月 日						図面名称	図面番号
	月 日						全 体 配 置 図	A-14

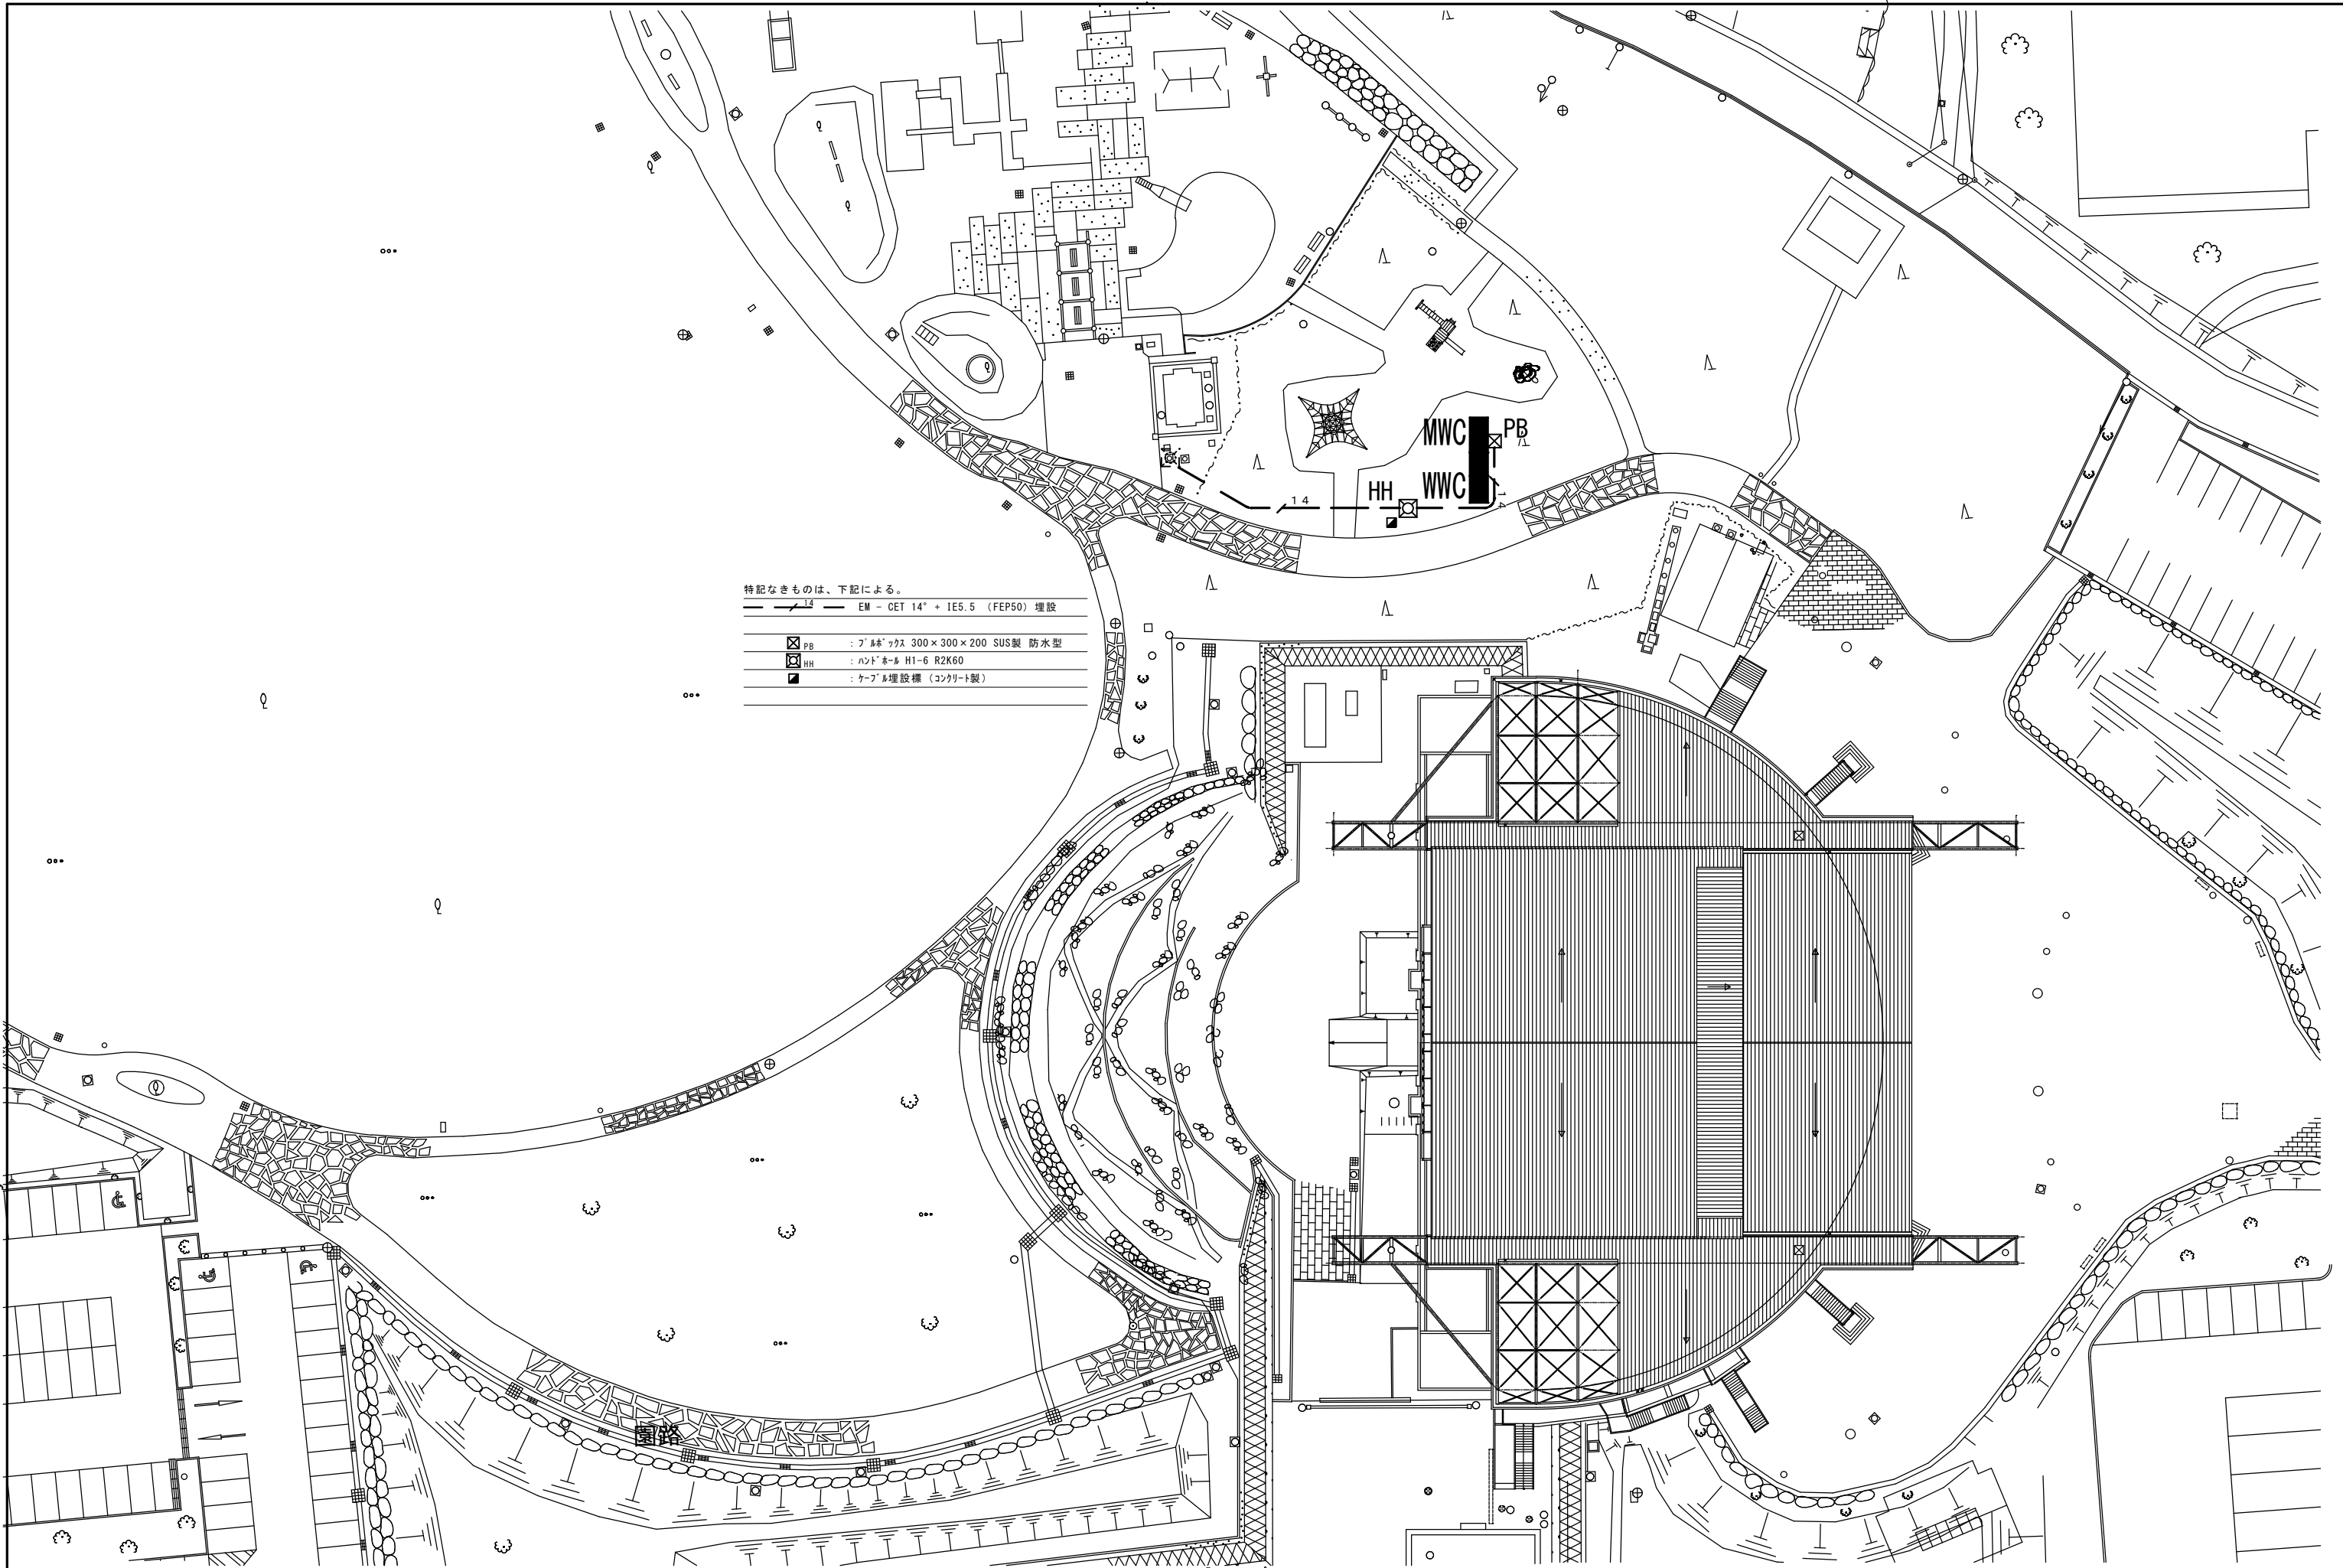

特記なきものは、下記による。

— 14 —	EM - CET 14" + 1E5.5 (FEP50) 埋設
☒ PB	: プールボックス 300×300×200 SUS製 防水型
☒ HH	: ハンドホールド H1-6 R2K60
■	: ケーブル埋設標 (コンクリート製)

記 事	月 日	設計年月日	設計	概図	承認印	工事名称	設計番号
	月 日	縮尺 A1:S=1/300	製図	担当	承認年月日	河口湖総合公園ちびっ子広場公衆トイレ改築工事	
	月 日	A3:S=1/600				図面名称	図面番号
	月 日					構内配電線路設備図	E-01

